

中岩田住宅下水道接続工事

特 記 仕 様 書

A. 工事概要

- | | |
|---------|-------------------------------|
| 1. 工事名称 | 中岩田住宅下水道接続工事 |
| 2. 工事場所 | 光市大字岩田288番地1外（中岩田住宅1～4号棟、集会所） |
| 3. 工事種目 | （○印のついたものを適用する） |

工 事 種 目			工 事 種 目		
衛 生 器 具 設 備			ガ ス 設 備		
給 水 設 備			給 湯 設 備		
排 水 設 備	○				
便 所 改 修 工 事					

B. 特記仕様

1. 図面及び特記仕様書に記載されていない事項は、国土交通省大臣官房官庁営繕部監修
公共建築工事標準仕様書（機械設備工事編）（平成25年版）、公共建築設備工事標準図
（機械設備工事編）（平成25年版）及び公共建築改修工事標準仕様書（平成25年版）による。
2. 本工事は光市下水道条例施工規則により施工のこと
3. 特記仕様の適用方法
- （1）項目は番号に○印のついたものを適用する。
- （2）特記事項は◎印のついたものを適用する。
- 印のつかない場合は※印のついたものを適用する。
- ◎印と※印のついた場合は共に適用する。

一 般 共 通 事 項

	項 目	特 記 事 項
①	機 材	イ) 本工事に使用する設備機材等は、設計図面に規定するもの又は、これらと同等のものとする ロ) 形状、寸法等が設計図と異なる場合は他に支障の生じない限り監督員と協議の上処理する。
②	施 工 計 画	工事中居住者の生活に支障をきたさない様施工計画をたてること。
③	施 工 図	施工に先立ち施工図、製作図、承認図を監督員に提出し承認を受けること。
④	届 出 手 続	工事に必要な諸届出手続等は全て請負業者が代行し速やかに行う。
⑤	発 生 材 の 処 理	建設工事に係る資材の再資源化等に関する法律（建設リサイクル法）を遵守すること。 引渡しを要するもの ※ 無し ・ 有り （ ） 特別管理産業廃棄物 ※ 無し ・ 有り （ ） 引渡しを要するもの以外は、構外搬出適切処分とする （構外搬出処理費 ※ 本工事 ・ 別途工事）
6	色 彩	色彩の決定は監督員の指示による。
⑦	は つ り 工 事	既存のコンクリート床、壁等の穴明けは原則としてダイヤモンドカッターによる。（配管貫通部） 尚、穴明けに際しては鉄筋探査を行い、既設鉄筋の損傷がない様に施工のこと
⑧	工 事 用 電 力、水	本工事に必要な工事用電力、水などの費用は請負者の負担とする

⑨

補修など

○

施工上止むを得ず既存部分に汚染又は損傷を与えた場合は既存に
ならい修復のこと。

○

給水管、ガス管等の既設管が施工上障害となる場合本工事において
移設する。

⑩

検査試験

通水、通気試験及び機器等試運転を行う場合は必ず監督員立合いで
行い承認を受けること。

⑪

引き渡し

工事完了後、全設備の試験および検査を係員の指示により行い承認を
受けた後、官公署その他の許可書、各種機器の取扱説明書、保証書などを
添えて提出し引き渡しとする。

⑫

建設発生土

※

構外に搬出し適切に処理（産廃処分）

・

構内敷ならし

・

構内指示の場所に堆積

13

埋設標示

イ

図示の箇所に地中埋設標を設ける。

ロ

地中埋設標

a)

コンクリート製の頭部の標示はタイル又は鋳物製
のものを使用してもよい。

b)

合成樹脂製のものを使用してもよい。

c)

舗装部分は

※

鉄製

・

コンクリート製

14

防食処理

コンクリートに埋設される鋼管及び土中埋設の鋼管はプラスチックテープを
1/2重ね1回巻とする。(但し外面樹脂被覆鋼管は除く)

15

塗装

ビニール管のうち次の箇所は塗装を施す。

※

屋内露出部分

・

屋外露出部分

16

保温

イ

保温材

※

グラスウール保温材

・

ロックウール保温材

・

ポリスチレンフォーム保温材

ロ

保温（防露）箇所

（

○

印のついたものを適用する。）

管	種	屋内露出	屋外露出	天井内	P S 内	ヒート内	
給	水	管					
排	水	管					
汚	水	管					

①

屋外排水勾配
(原則)

※

2/100

・

1.5/100

○

1/100

18

給水配管材料

イ

一般配管

※

水道用耐衝撃性硬質塩化ビニール管(H I V P)

ロ

土間配管

※

水道用耐衝撃性硬質塩化ビニール管(H I V P)

ハ

屋外土中配管

※

水道用耐衝撃性硬質塩化ビニール管(H I V P)

・

水道用硬質塩化ビニール管 (VW)

・

塩ビライニング鋼管(S G P - V D)

①

排水配管材料

イ

屋内配管

※

硬質塩化ビニール管(

※

V P

・

V U)

ロ

屋外配管

※

硬質塩化ビニール管(

・


V P

※

V U)

20	提出書類	竣工時に下記の各書類を、指定ファイルに製本したものを（２部）提出する （指定ファイルは、監督員の指示による） ○官公署への届出書、許可書（控）、検査証 ○機器取扱説明書（保守に関する指導案内書を含む） ○機器、器具完成図 ○工事日報 ○保証書 ○各種試験成績表 ○完成図（竣工図） ○施工図 ○工事写真（着工前、工事中、完成時） ○その他監督員の指示するもの				
21	工事区分	(1) 下水道本管				

訂正事項	担 当	承 認	工事名称 中岩田住宅下水道接続工事	設計番号
1			機 図名 特記仕様書 縮尺 -	図面番号 M 1 号図
2				
3			光 市 役 所	1 級建築士登録131945号 田中 輝幸
4				
5				年 月 日 H. 26. 8
6				
7				

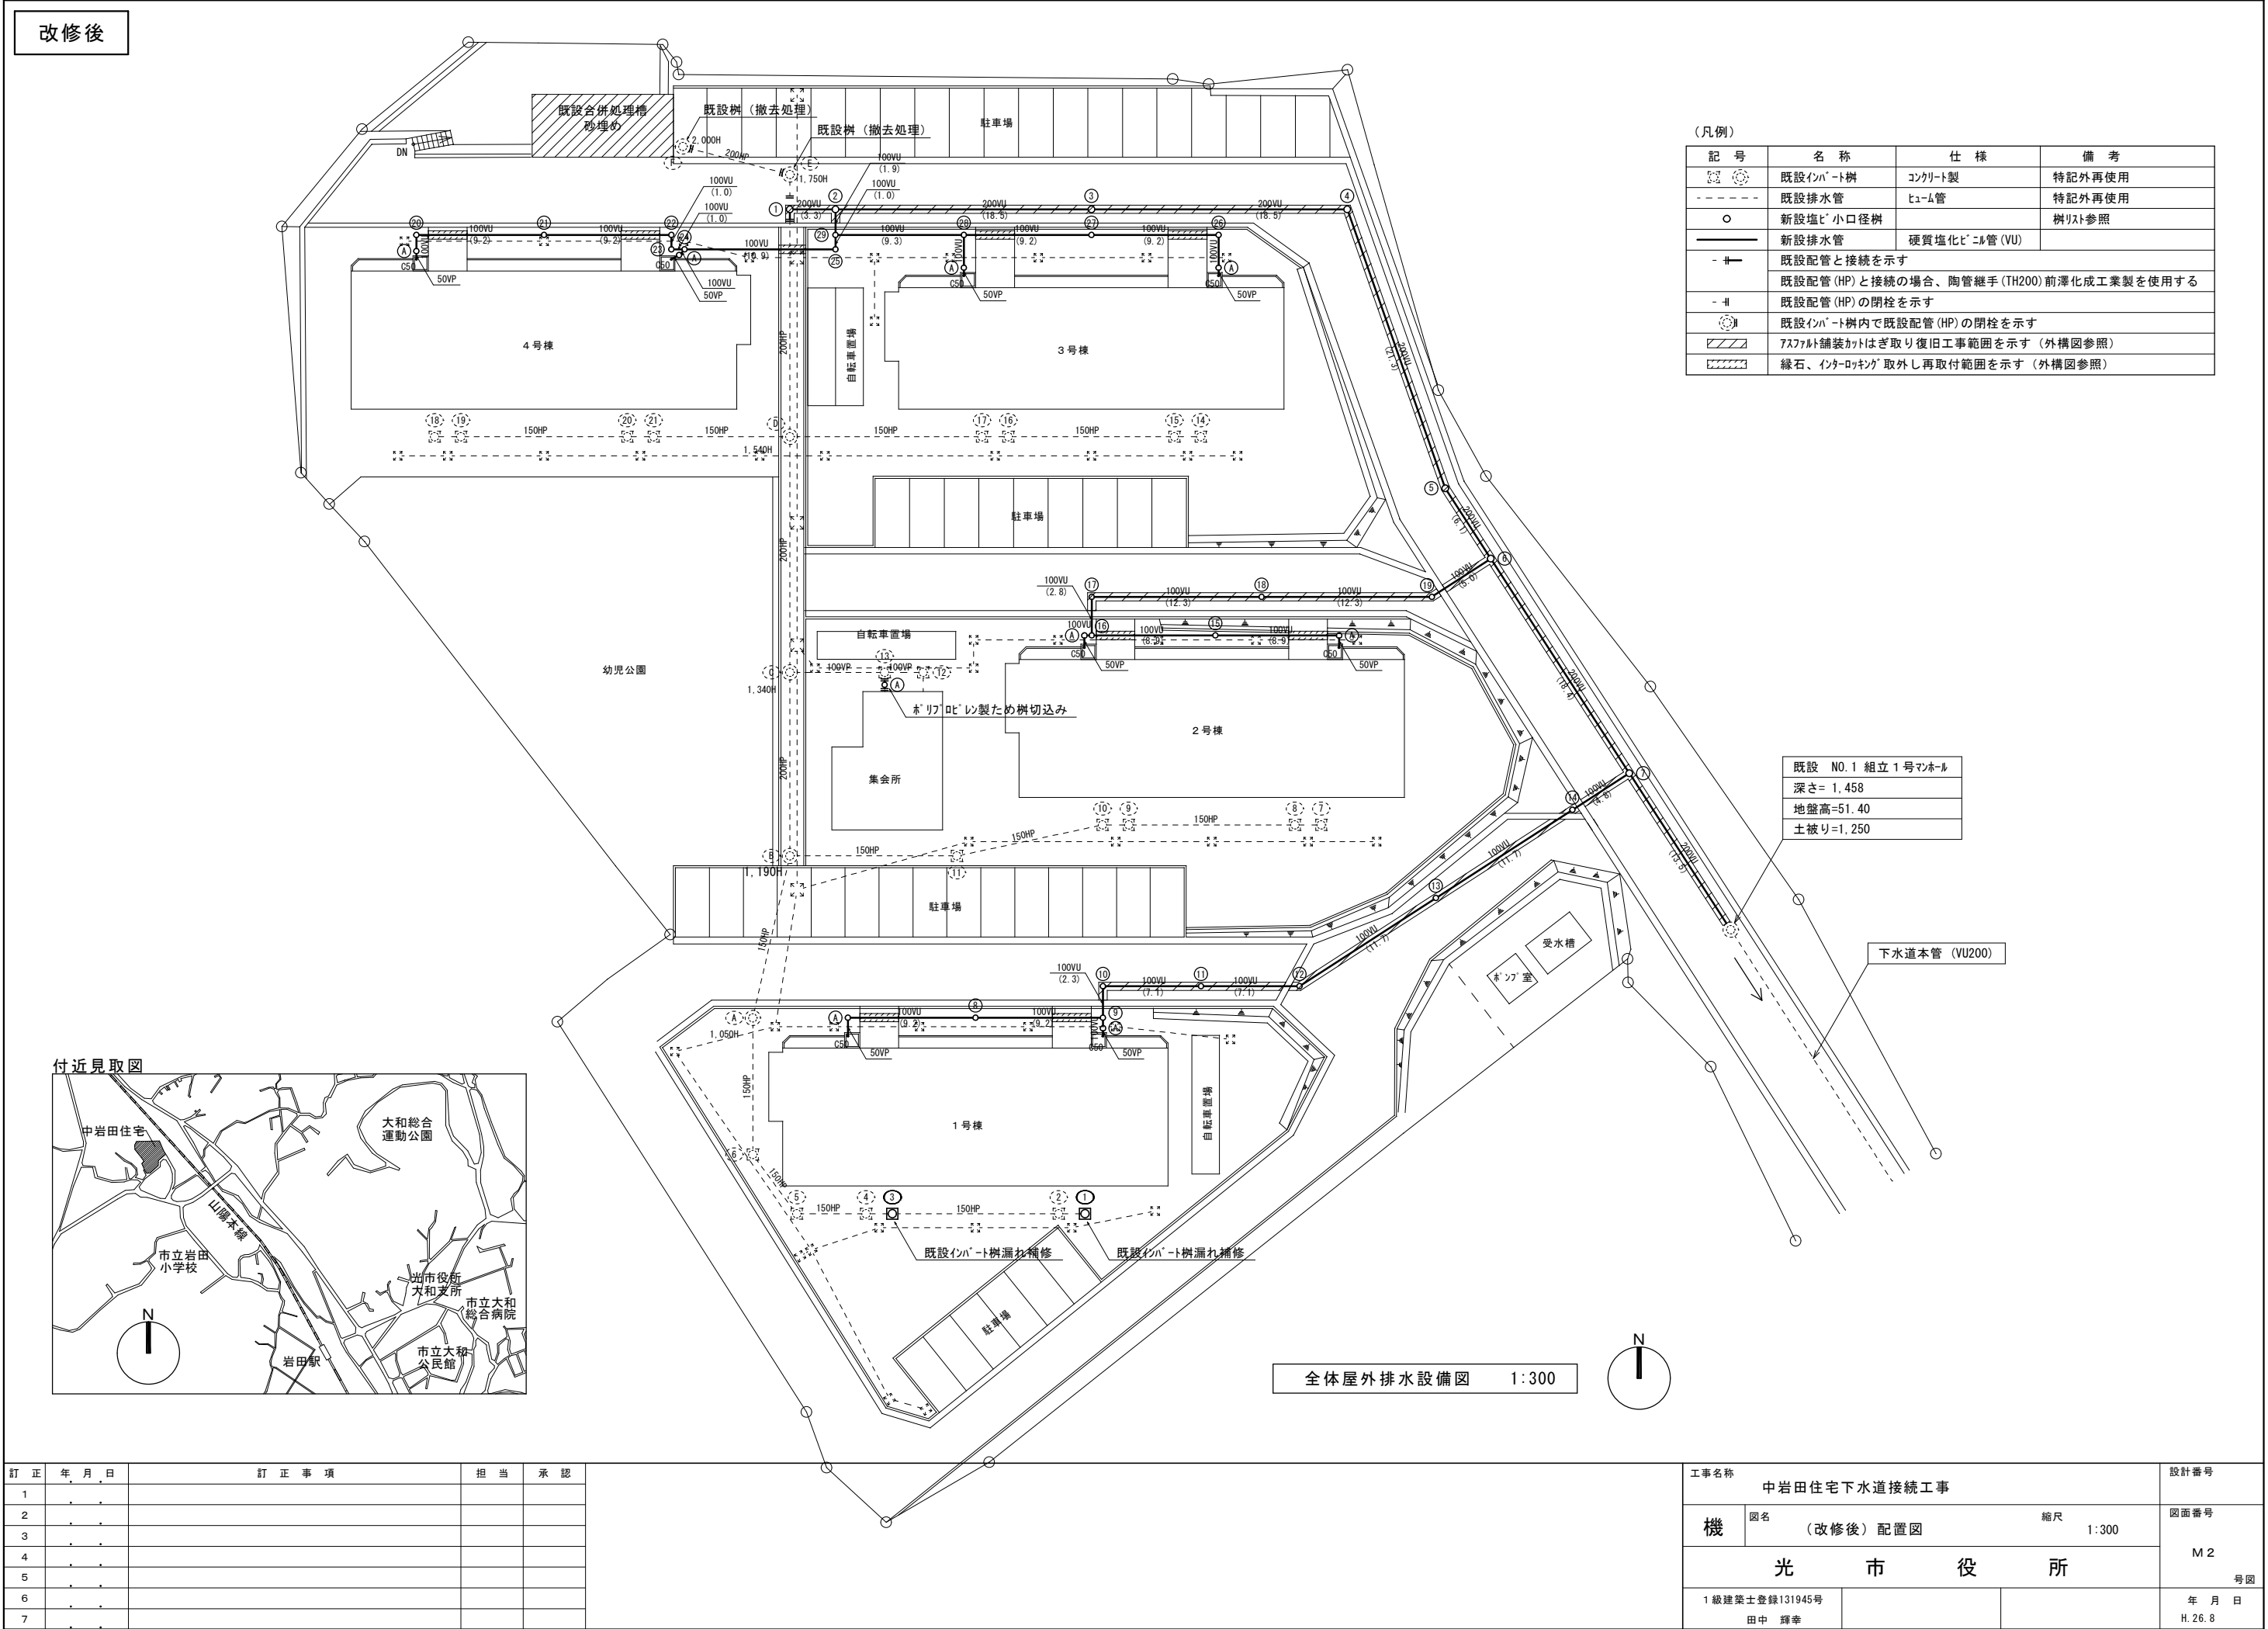

改修後

(新設 樹リスト)

番号	名 称	樹 寸 法	深 さ (GL-管底)	地盤高	蓋	備 考	数
①	塩ビ 小口径樹	200φ-300φ	1.720	2.525	防護ハット(T-14)	9 O L 内フタ共	1
②	塩ビ 小口径樹	200φ-300φ	1.760	〃	防護ハット(T-14)	9 O Y 内フタ共	1
③	塩ビ 小口径樹	200φ-300φ	1.950	〃	防護ハット(T-14)	S T 内フタ共	1
④	塩ビ 小口径樹	200φ-300φ	2.130	〃	防護ハット(T-14)	4 5 L 内フタ共	1
⑤	塩ビ 小口径樹	200φ-300φ	1.890	2.055	防護ハット(T-14)	S T 内フタ共	1
⑥	塩ビ 小口径樹	200φ-300φ	1.740	1.84	防護ハット(T-14)	9 O Y 内フタ共	1
⑦	塩ビ 小口径樹	200φ-300φ	1.670	0.79	防護ハット(T-14)	9 O Y 内フタ共	1
⑧	塩ビ 小口径樹	100φ-150φ	400	2.695	樹脂蓋150φ	S T	1
⑨	塩ビ 小口径樹	100φ-150φ	500	〃	樹脂蓋150φ	D R Y	1
⑩	塩ビ 小口径樹	100φ-150φ	700	2.575	防護ハット(T-14)	9 O L 内フタ共	1
⑪	塩ビ 小口径樹	100φ-150φ	820	2.25	防護ハット(T-14)	S T 内フタ共	1
⑫	塩ビ 小口径樹	100φ-150φ	910	1.89	防護ハット(T-14)	4 5 L 内フタ共	1
⑬	塩ビ 小口径樹	100φ-150φ	1.200	1.45	防護ハット(T-14)	S T 内フタ共	1
⑭	塩ビ 小口径樹	100φ-150φ	1.400	0.91	防護ハット(T-14)	S T 内フタ共	1
⑮	塩ビ 小口径樹	100φ-150φ	400	2.575	樹脂蓋150φ	S T	1
⑯	塩ビ 小口径樹	100φ-150φ	500	〃	樹脂蓋150φ	D R W	1
⑰	塩ビ 小口径樹	100φ-150φ	700	2.455	防護ハット(T-14)	9 O L 内フタ共	1
⑱	塩ビ 小口径樹	100φ-150φ	1.160	2.22	防護ハット(T-14)	S T 内フタ共	1
⑲	塩ビ 小口径樹	100φ-150φ	1.450	1.825	防護ハット(T-14)	4 5 L 内フタ共	1
⑳	塩ビ 小口径樹	100φ-150φ	350	2.575	樹脂蓋150φ	9 O L	1
㉑	塩ビ 小口径樹	100φ-150φ	450	〃	樹脂蓋150φ	S T	1
㉒	塩ビ 小口径樹	100φ-150φ	550	〃	樹脂蓋150φ	9 O L	1
㉓	塩ビ 小口径樹	100φ-150φ	560	〃	樹脂蓋150φ	9 O L	1
㉔	塩ビ 小口径樹	100φ-150φ	570	〃	樹脂蓋150φ	4 5 Y	1
㉕	塩ビ 小口径樹	100φ-150φ	680	〃	樹脂蓋150φ	9 O L	1
㉖	塩ビ 小口径樹	100φ-150φ	350	〃	樹脂蓋150φ	9 O L	1
㉗	塩ビ 小口径樹	100φ-150φ	450	〃	樹脂蓋150φ	S T	1
㉘	塩ビ 小口径樹	100φ-150φ	550	〃	樹脂蓋150φ	9 O Y	1
㉙	塩ビ 小口径樹	100φ-150φ	690	〃	樹脂蓋150φ	D R Y	1
A	ホリワロビィ製ため樹	300φ	300		ビコン蓋	下流トラップ、土溜200mmH以上	9

(注記)

・掘削深さ1.5m以上の区間は、軽量鋼矢板土留工を必ず施すこと（木矢板は使用不可）			
平均掘削深さ	軽量鋼矢板長	支保工	
1.5m ～ 1.8m	2.0m	1 段	
1.8m ～ 2.0m	2.5m	1 段	
2.0m ～ 2.3m	2.5m	2 段	

表層 加熱ｱｽﾌﾙﾄ舗装

再生密粒度ｱｽｺﾝ

粒調砕石

180

180

40

110

70

40

GL

路盤

発生土埋戻し

砂埋戻し（機械）

200

300

100

掘削幅 550

※ 掘削深さ1.5m以上は、掘削幅=800

※ VU100の場合は200

構内通路 表層ｱｽﾌﾙﾄ舗装部分（機械掘）

排水管布設標準断面図 ①

表層 土

発生土埋戻し

VU 100

砂

200

100


掘削幅 500


表層 土部分（手掘）

排水管布設標準断面図 ②


訂正	年月日	訂正事項	担当	承認	
1	. .				
2	. .				
3	. .				
4	. .				
5	. .				
6	. .				
7	. .				

工事名称		中岩田住宅下水道接続工事		設計番号	
機	図名	(改修後) 樹リスト		縮尺	-
光 市 役 所					M 3 号図
1 級建築士登録131945号 田中 輝幸				年月日 H.26.8	

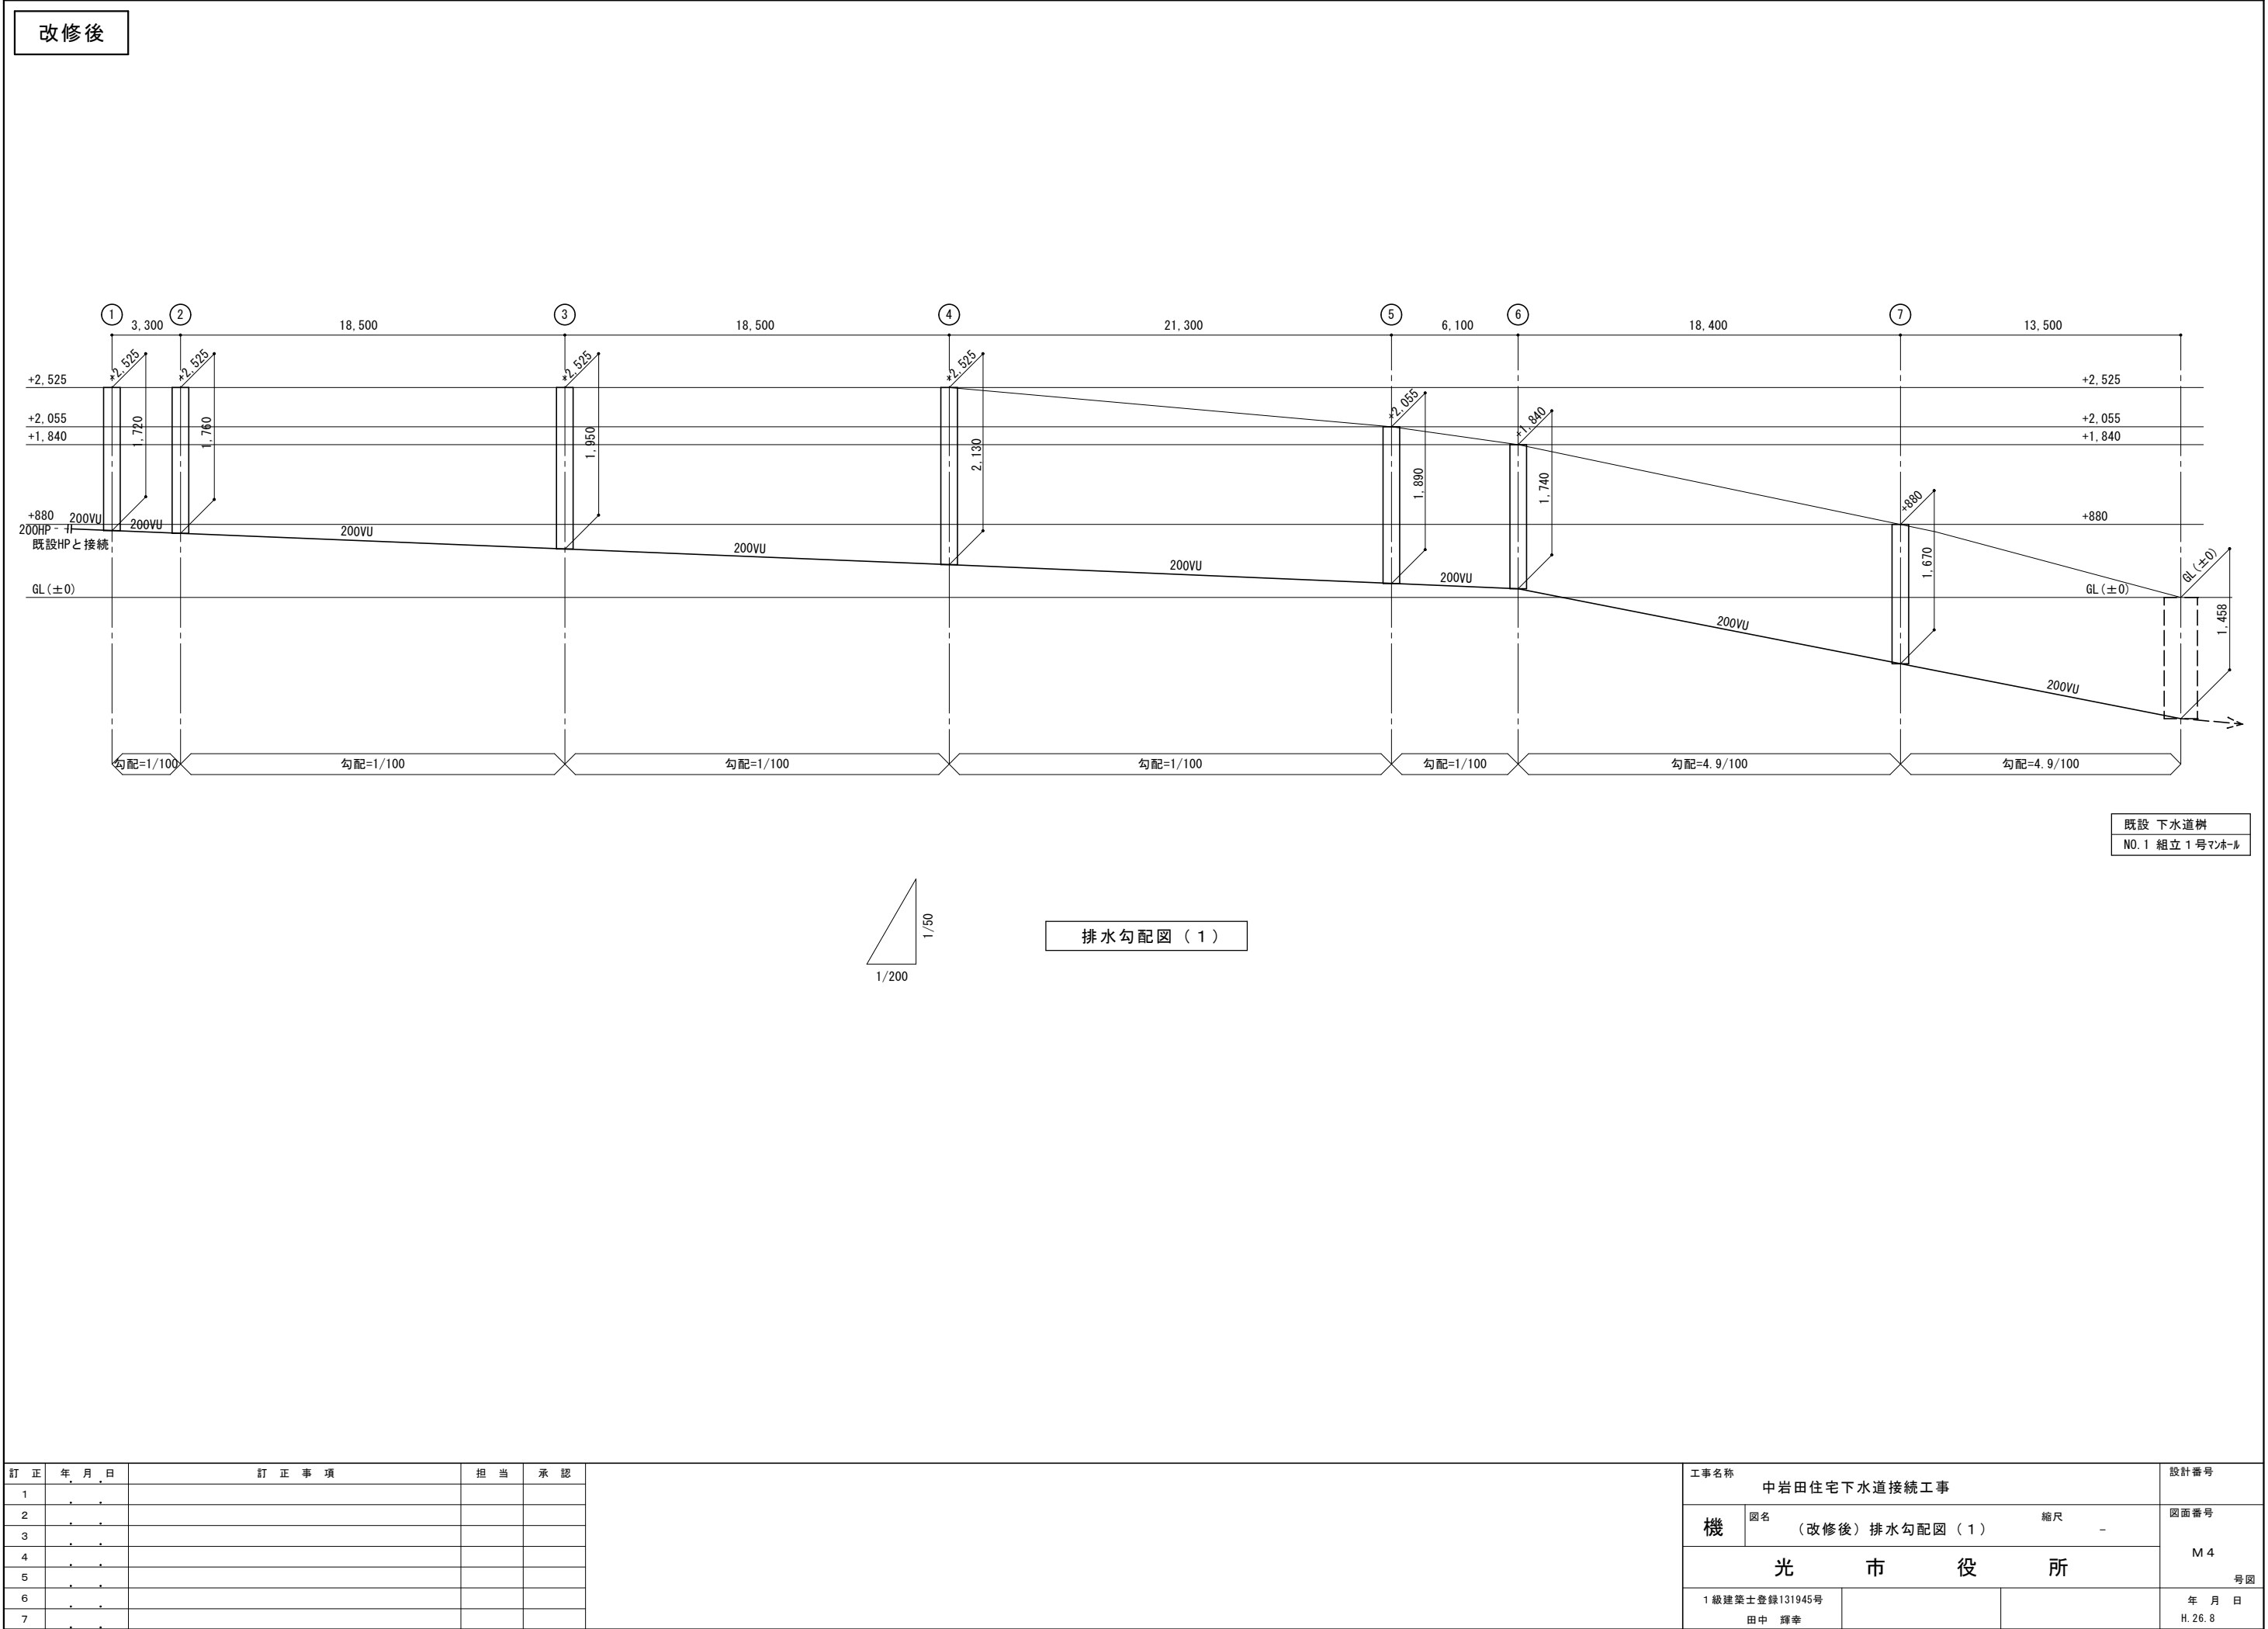

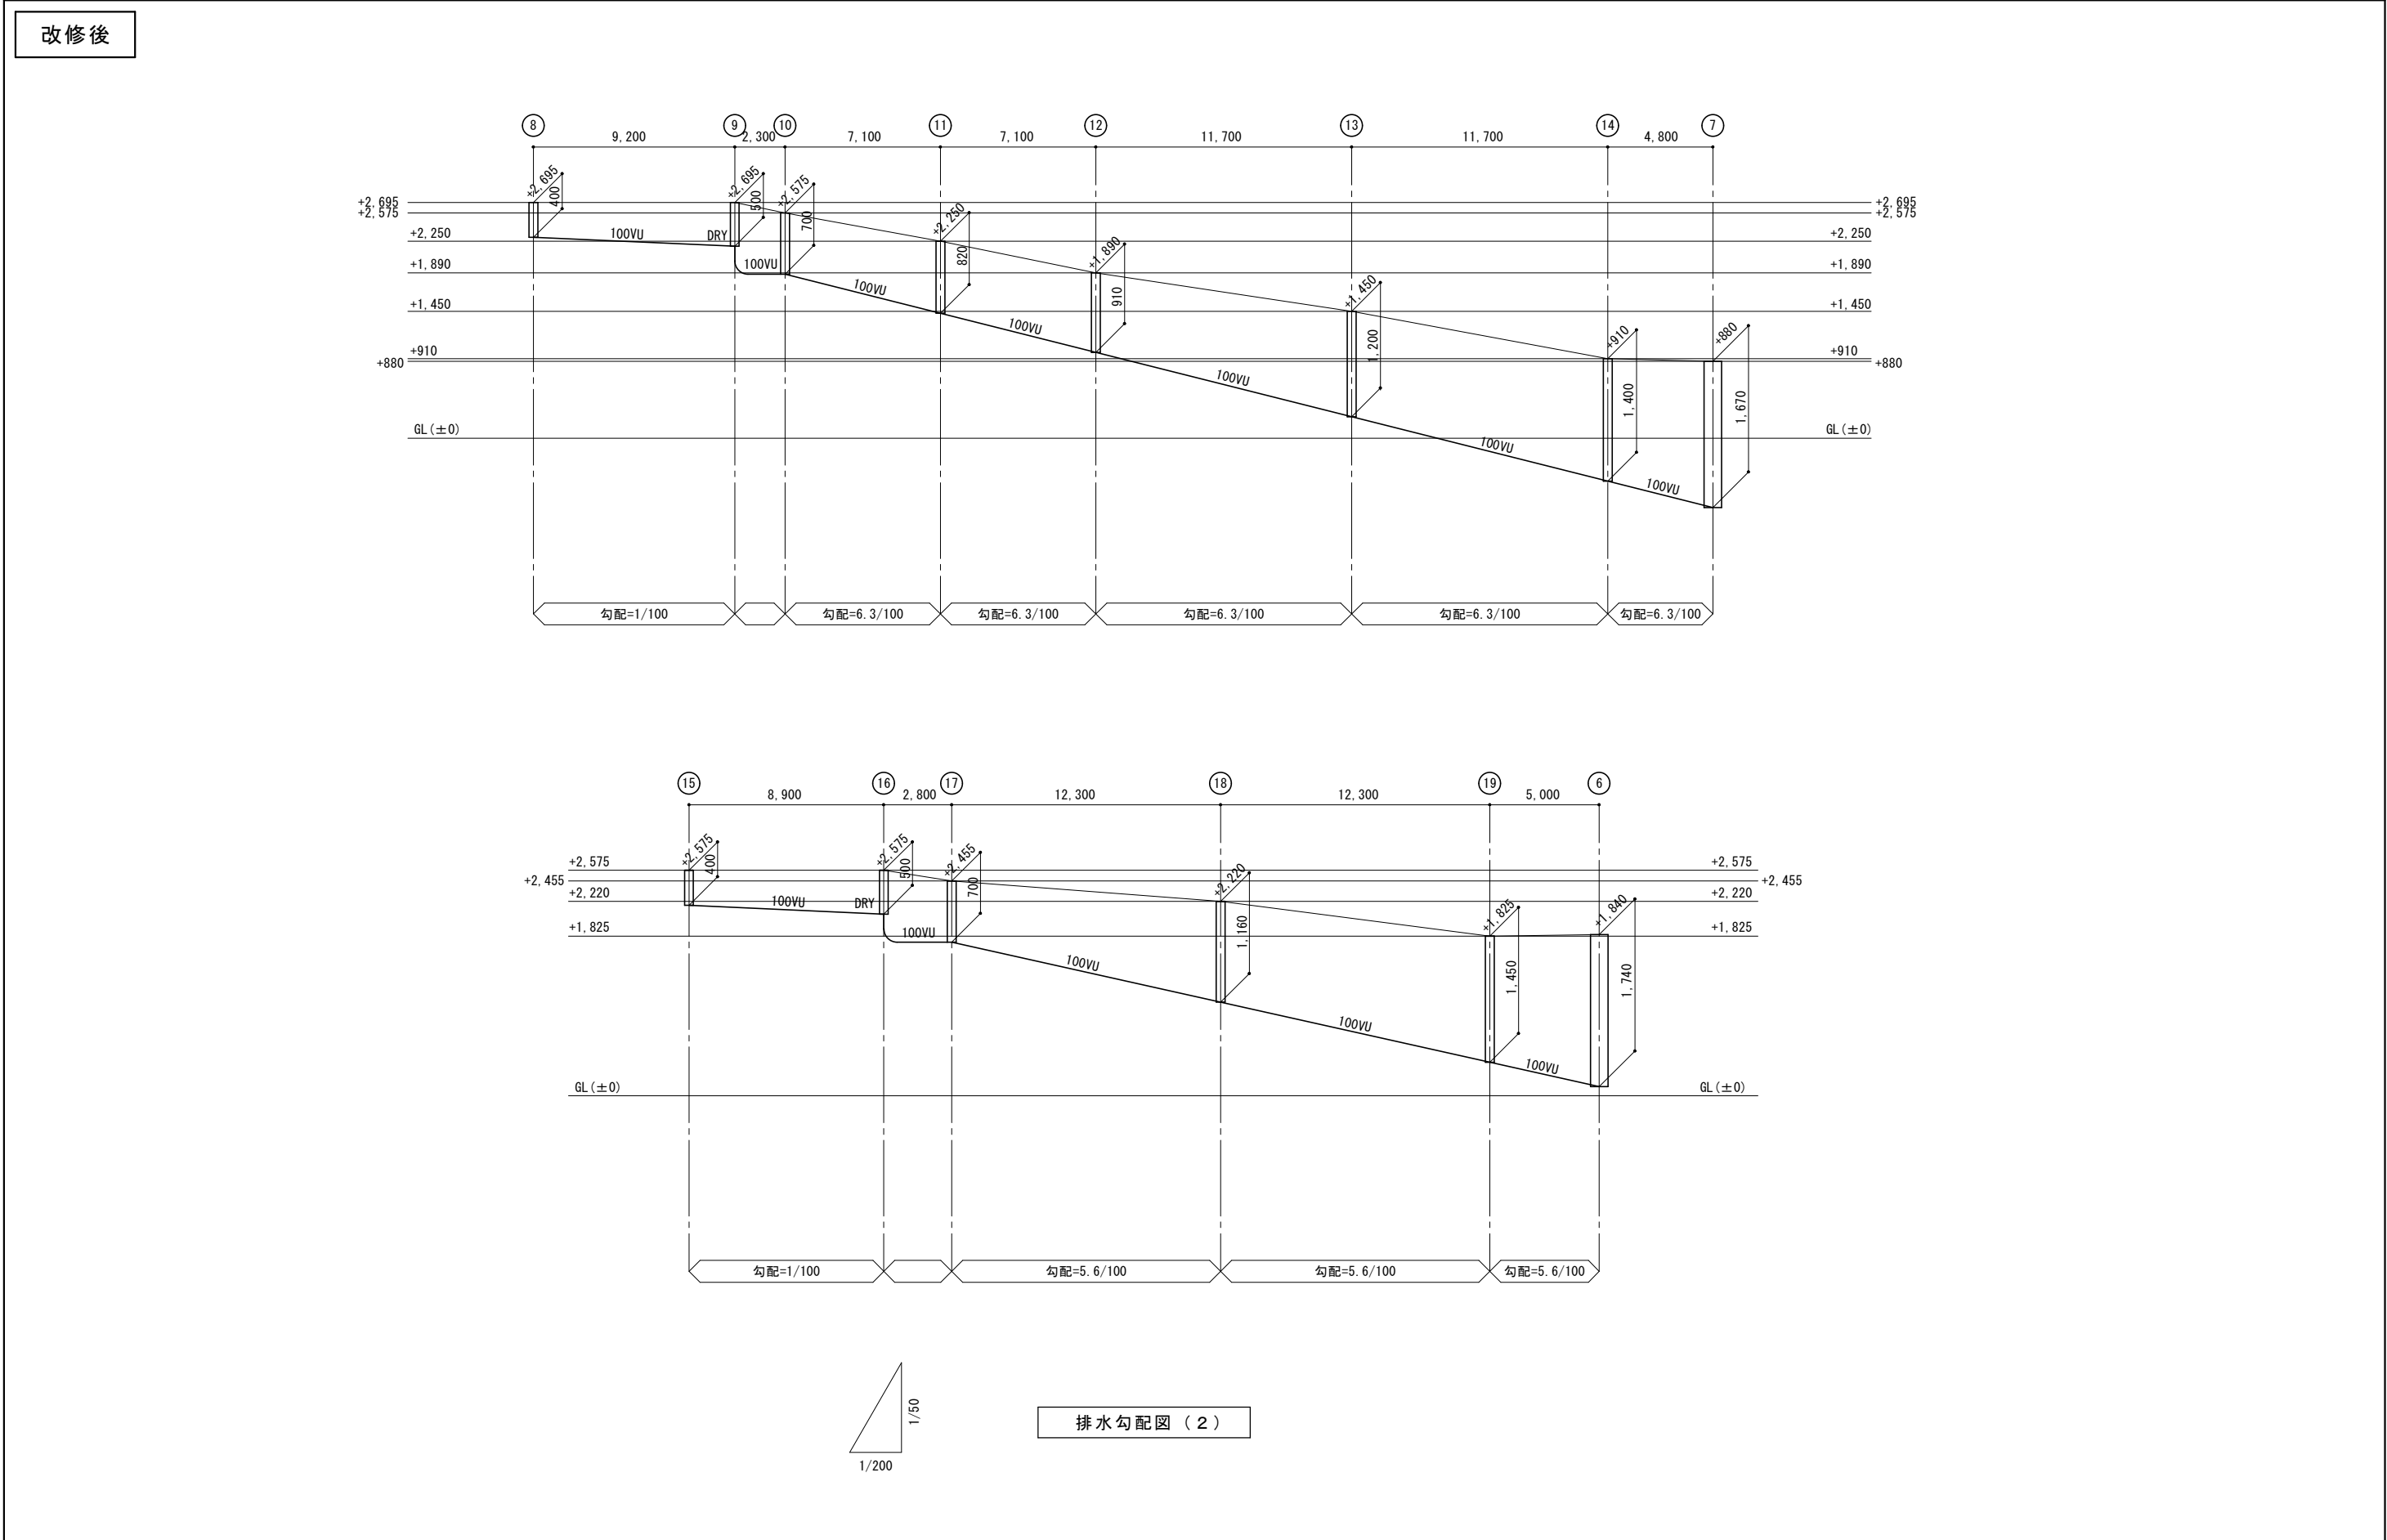


訂正事項				担当	承認	工事名称 中岩田住宅下水道接続工事				設計番号	
1	.	.				機	図名 (改修後) 排水勾配図 (2)	縮尺 -	図面番号		
2	.	.					M 5				
3	.	.				光市役所					
4	.	.				1級建築士登録131945号					
5	.	.				田中 輝幸					
6	.	.				年 月 日 H. 26. 8					
7	.	.									

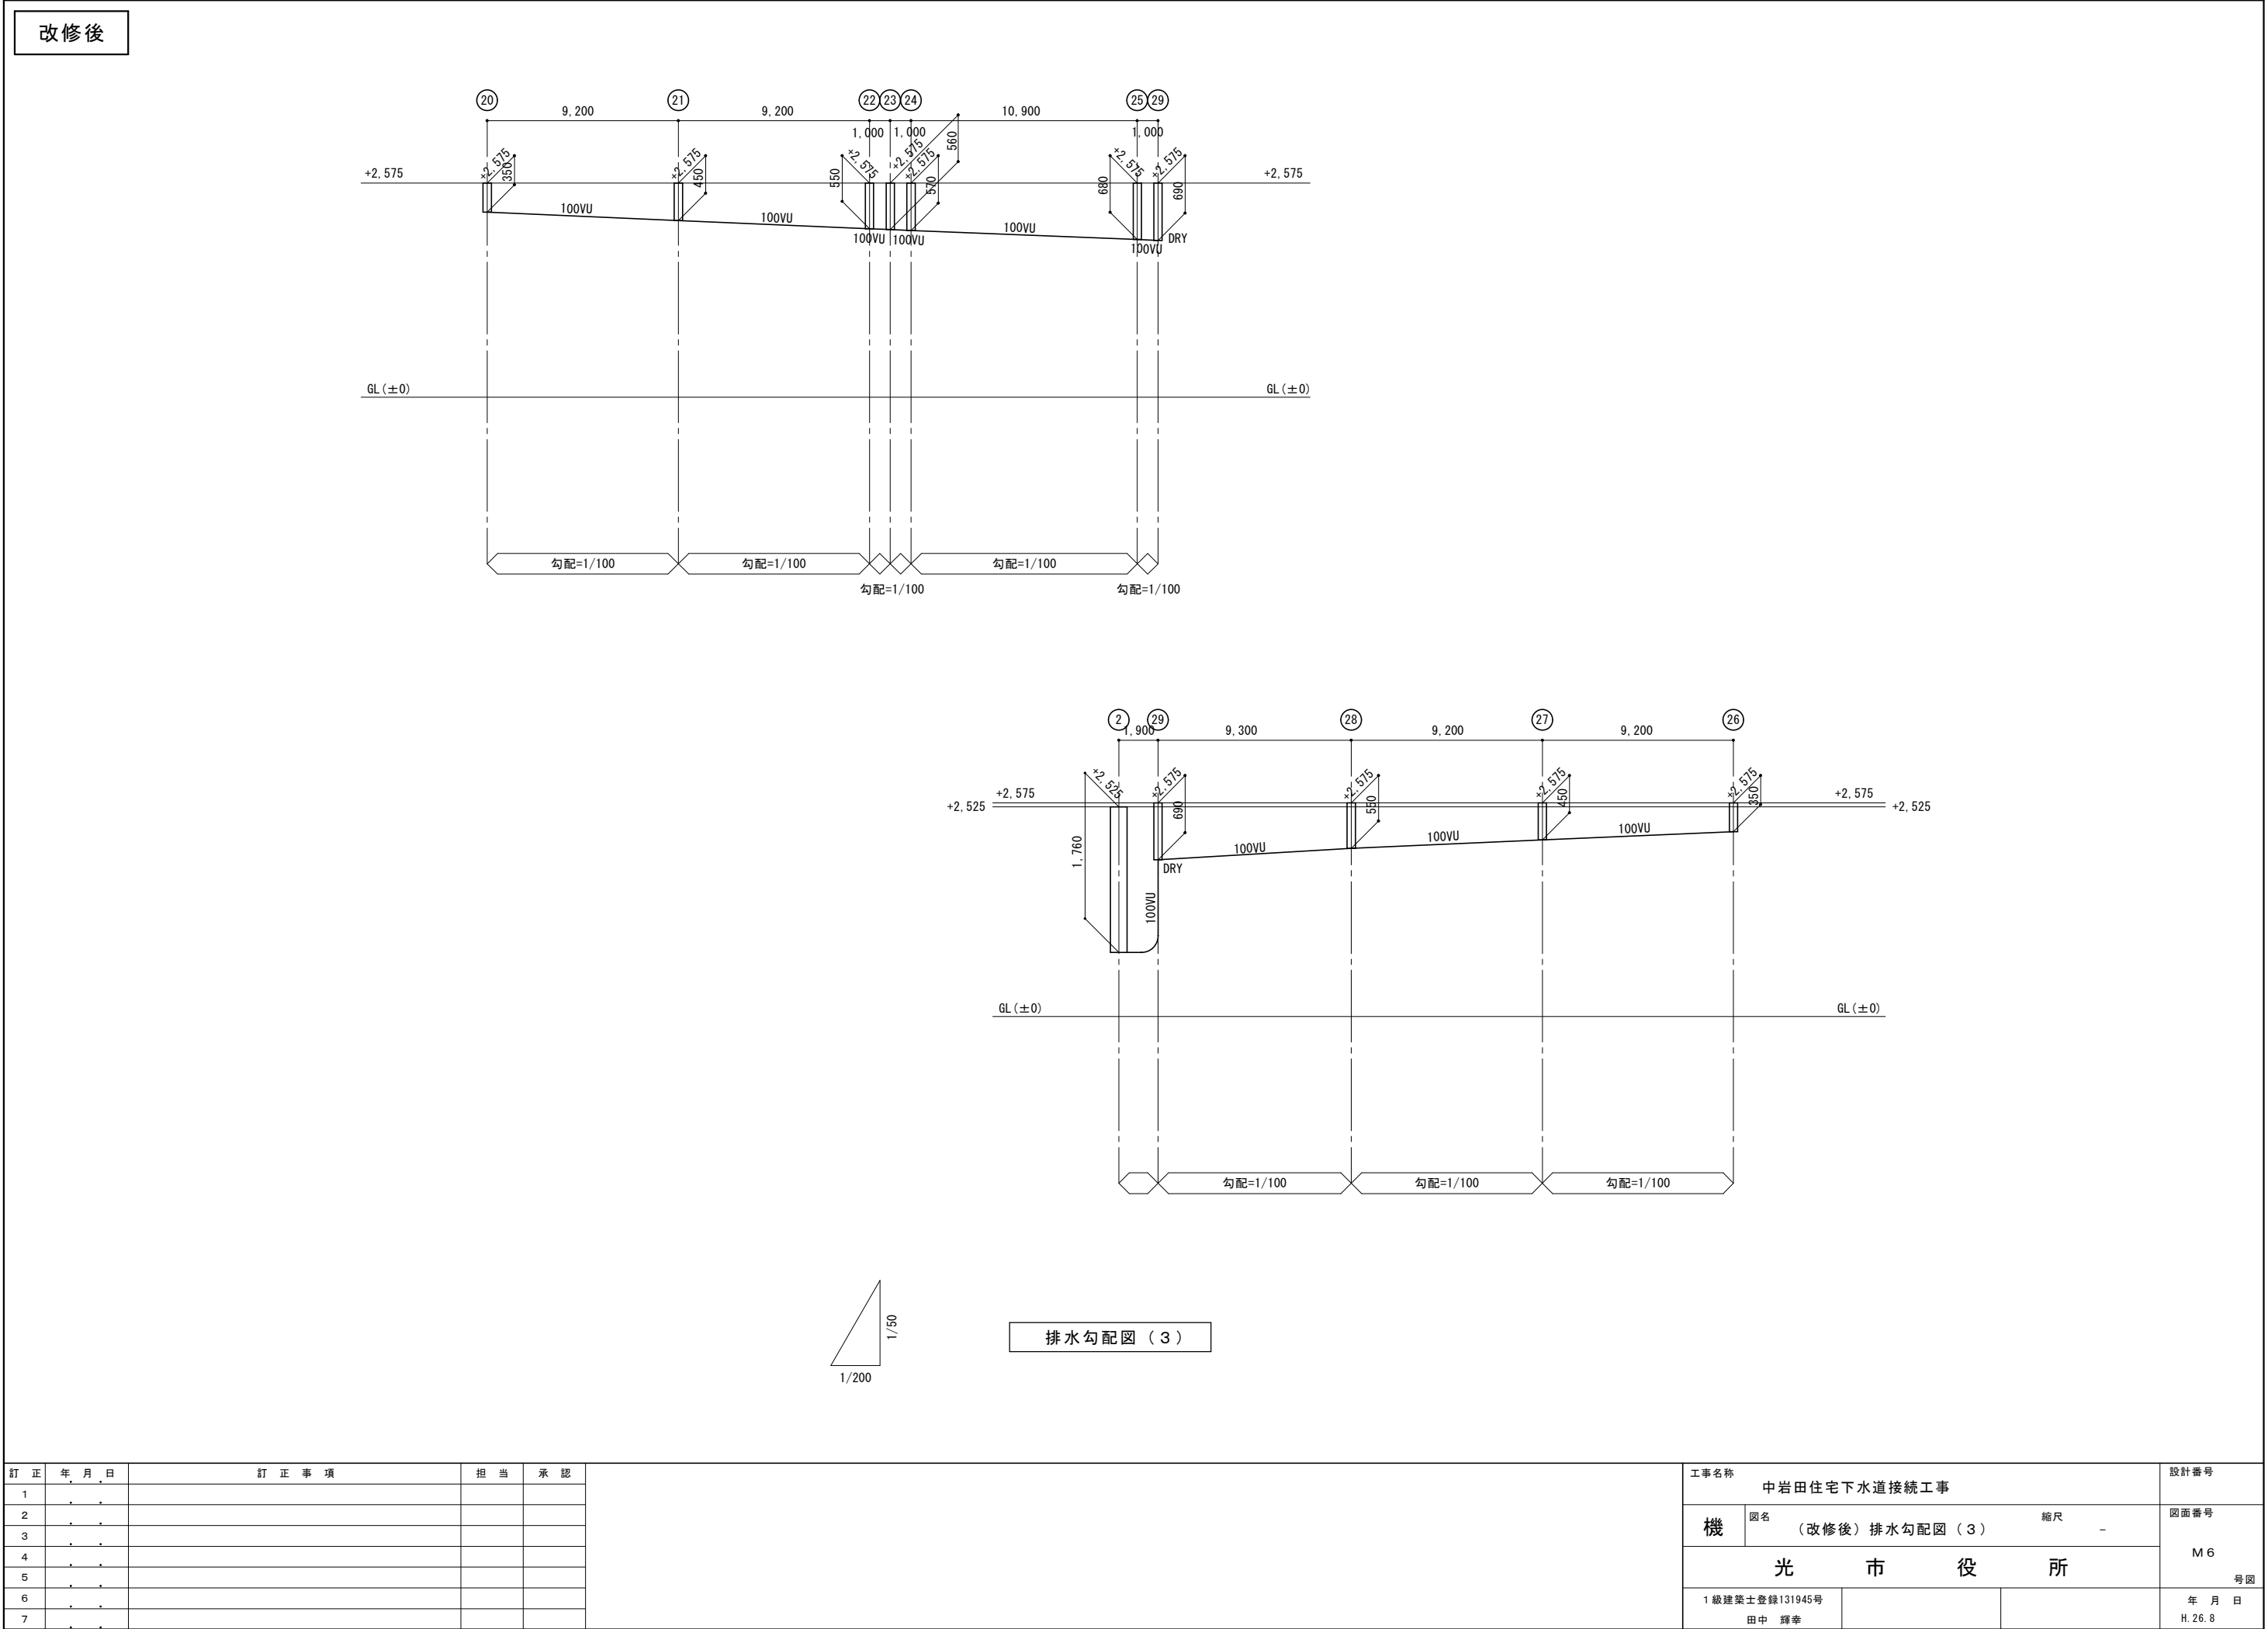


番号	名称	記号	寸法	深さ	蓋
A	インパード樹	SC-3	600x600	1,050H	MHB-600
B	インパード樹	SC-4	900φ	1,190H	MHB-600
C	インパード樹	SC-4	900φ	1,340H	MHB-600
D	インパード樹	SC-4	900φ	1,540H	MHB-600
E	インパード樹	SC-4	900φ	1,750H	MHD-600
F	インパード樹	SC-4	900φ	2,000H	MHD-600

(注記)
・既設 屋外排水管勾配 = 1/100
・既設 樹深さは、GL-管底を示す

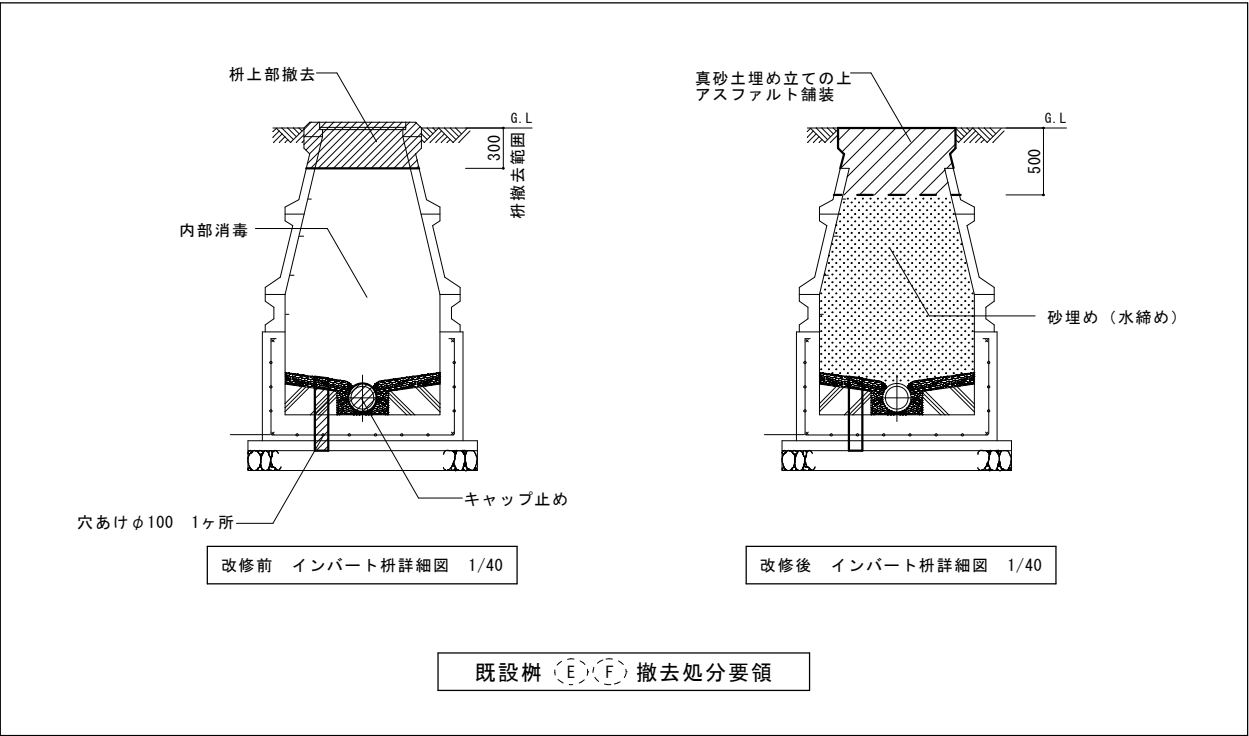


訂 正 年 月 日	訂 正 事 項	担 当	承 認		工事名称 中岩田住宅下水道接続工事			設計番号
1	.	.			機	図名	縮尺	図面番号 M 7 号図
2	.	.				(参考) 既設樹リスト		
3	.	.			光 市 役 所			
4	.	.						
5	.	.			1 級建築士登録131945号			年 月 日 H. 26. 8
6	.	.			田中 輝幸			
7	.	.						

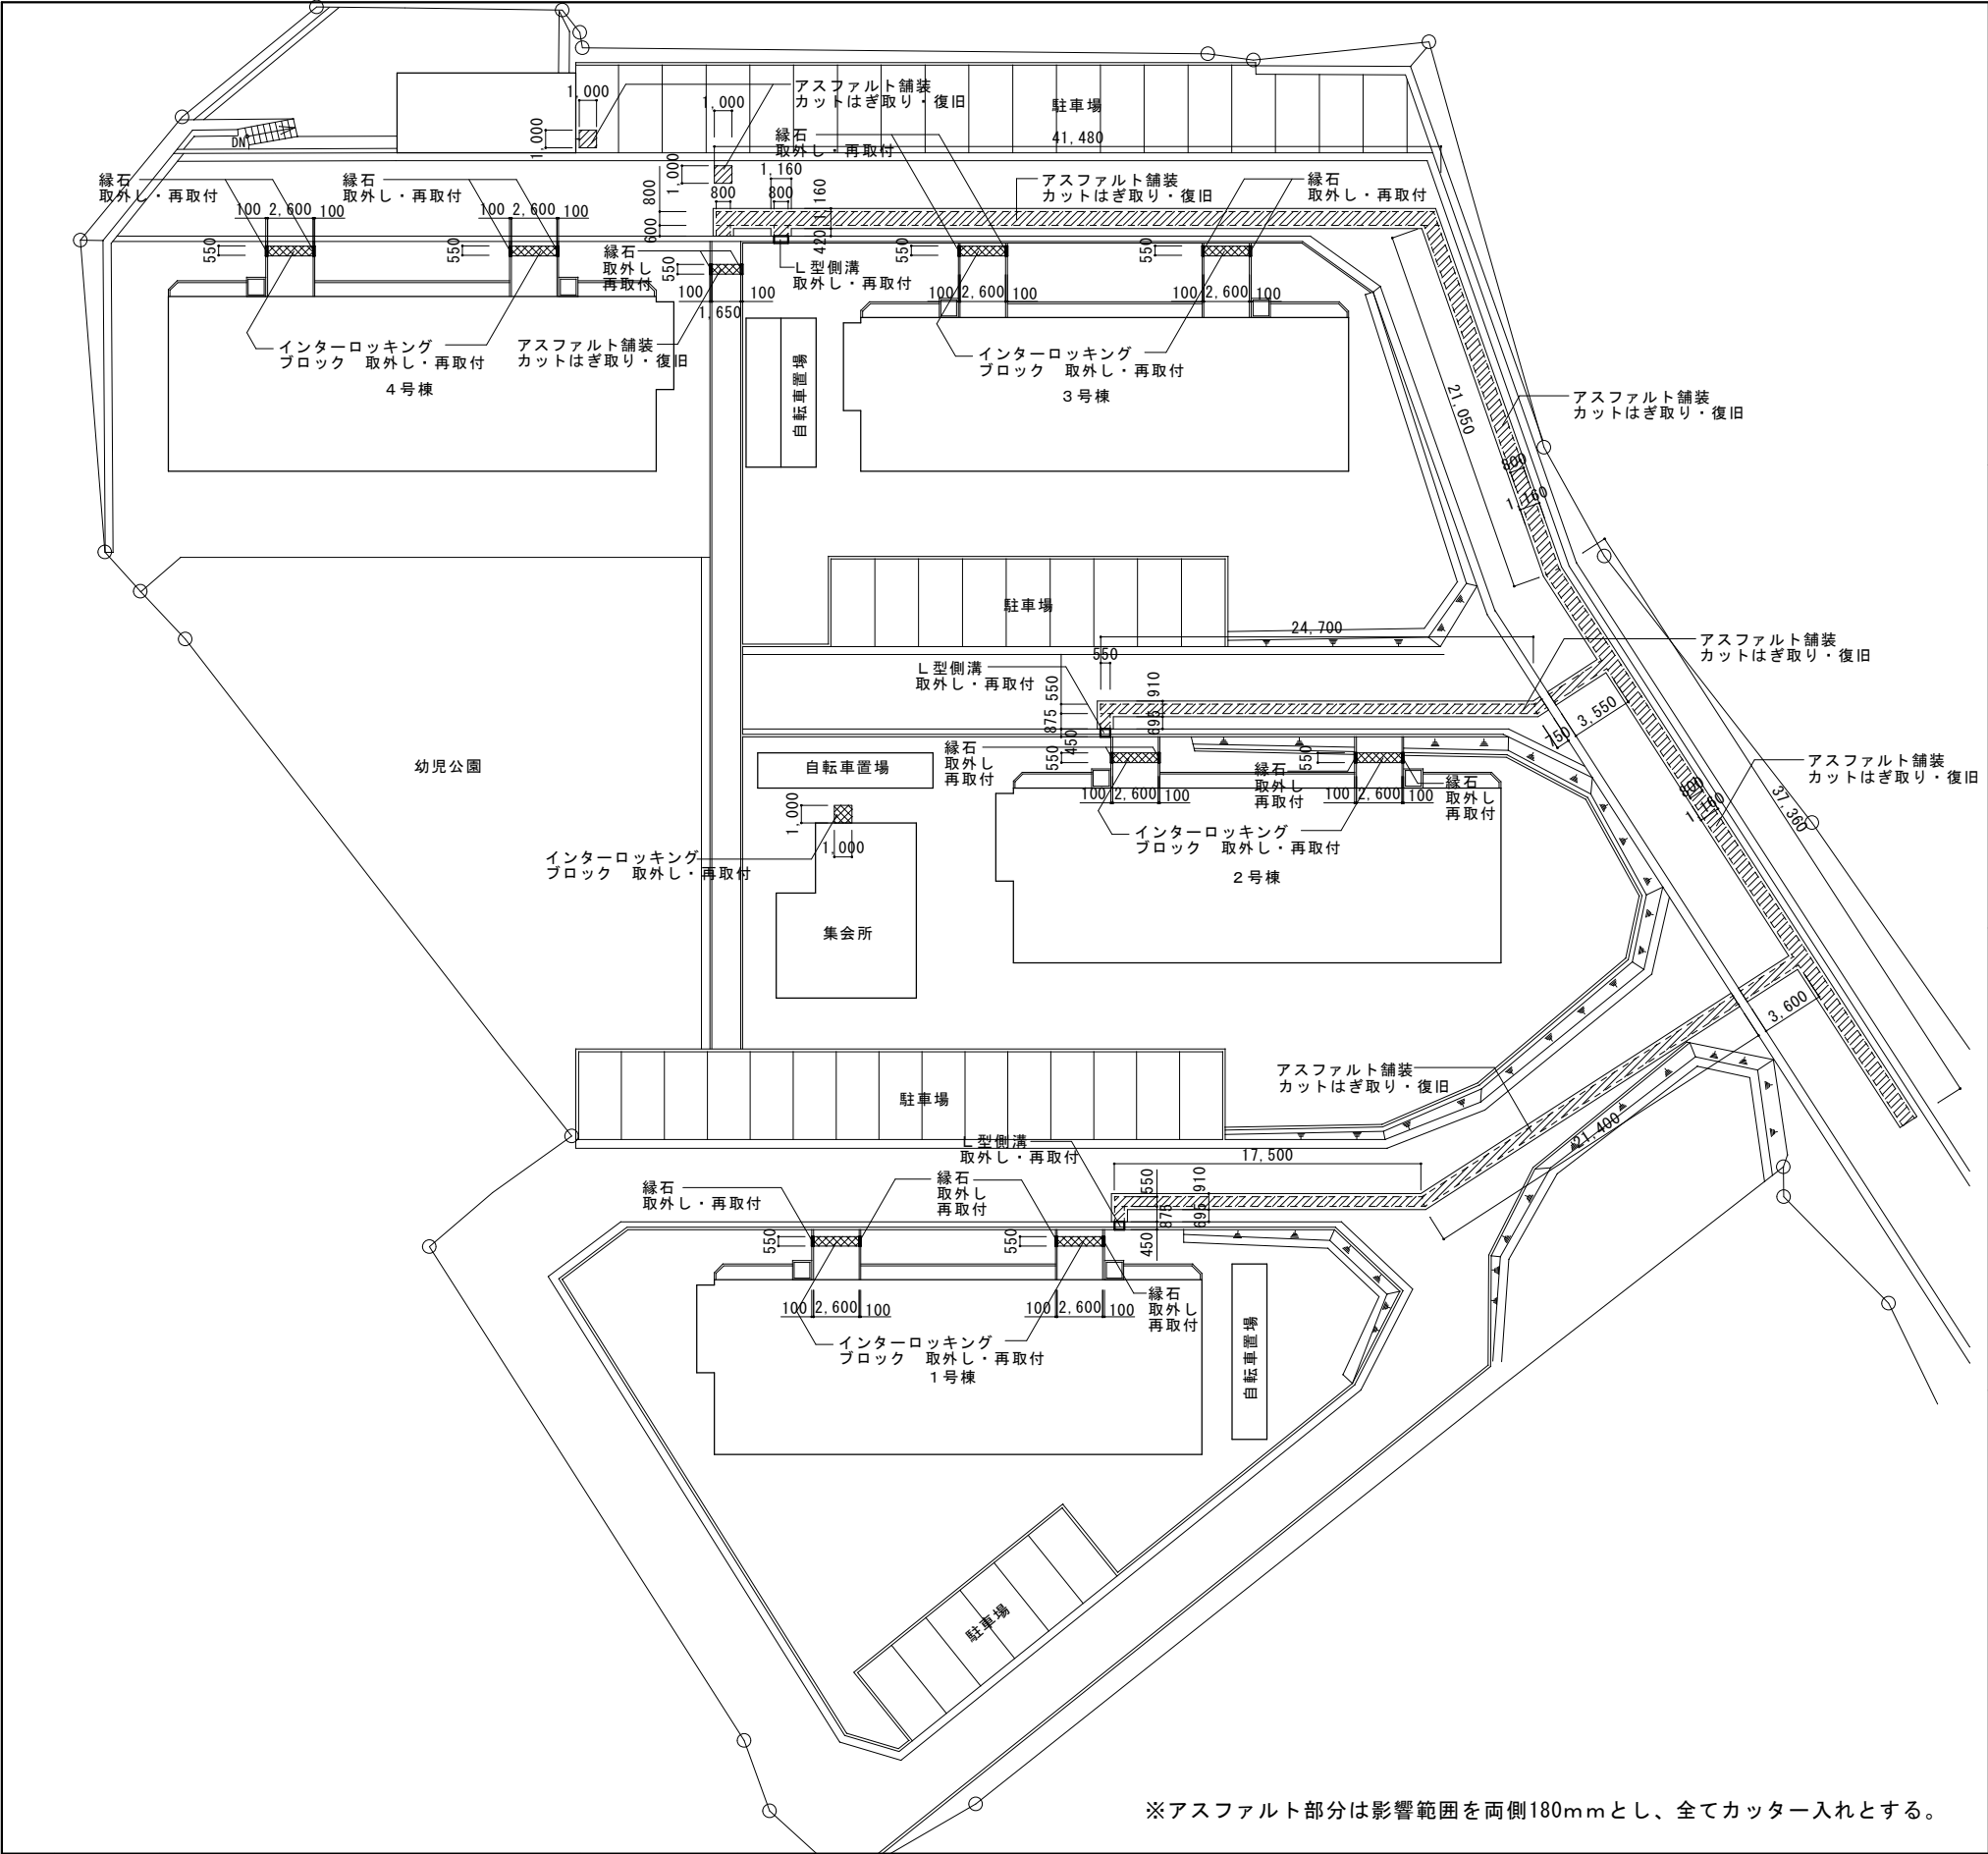


※アスファルト部分は影響範囲を両側180mmとし、全てカッター入れとする。


緑石詳細図 S=1/10

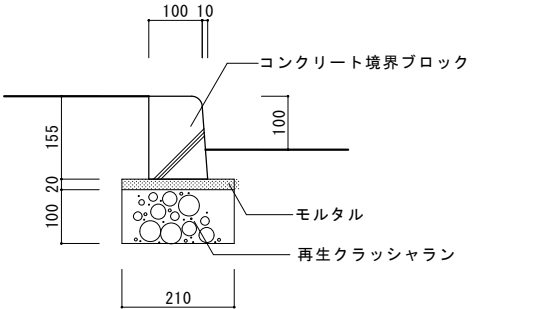


L型側溝詳細図 S=1/10

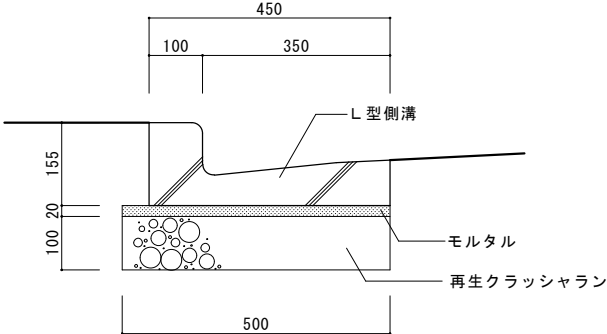

インターロッキングブロック詳細図 S=1/10

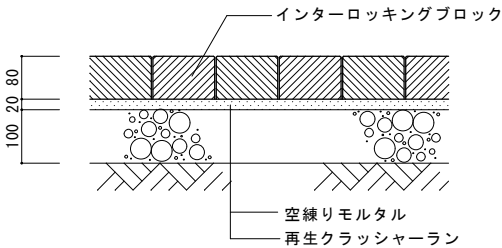



足洗場詳細図 S=1/30

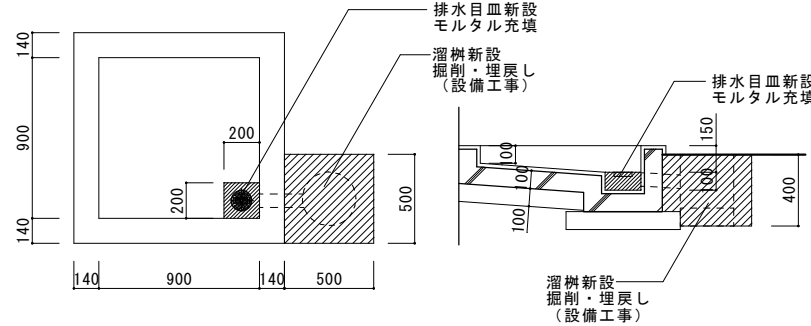

訂正	年月日	訂正事項	担当	承認
1
2
3
4
5
6
7


工事名称			中岩田住宅下水道接続工事		設計番号	54-007
意	図名		縮尺		図面番号	
	外 構 図		図 示		M 8	
	光 市 役 所				号 図	
1 級建築士 登録 第131945号					年 月 日	
田中 輝幸 印					H26. 8	

付近見取図

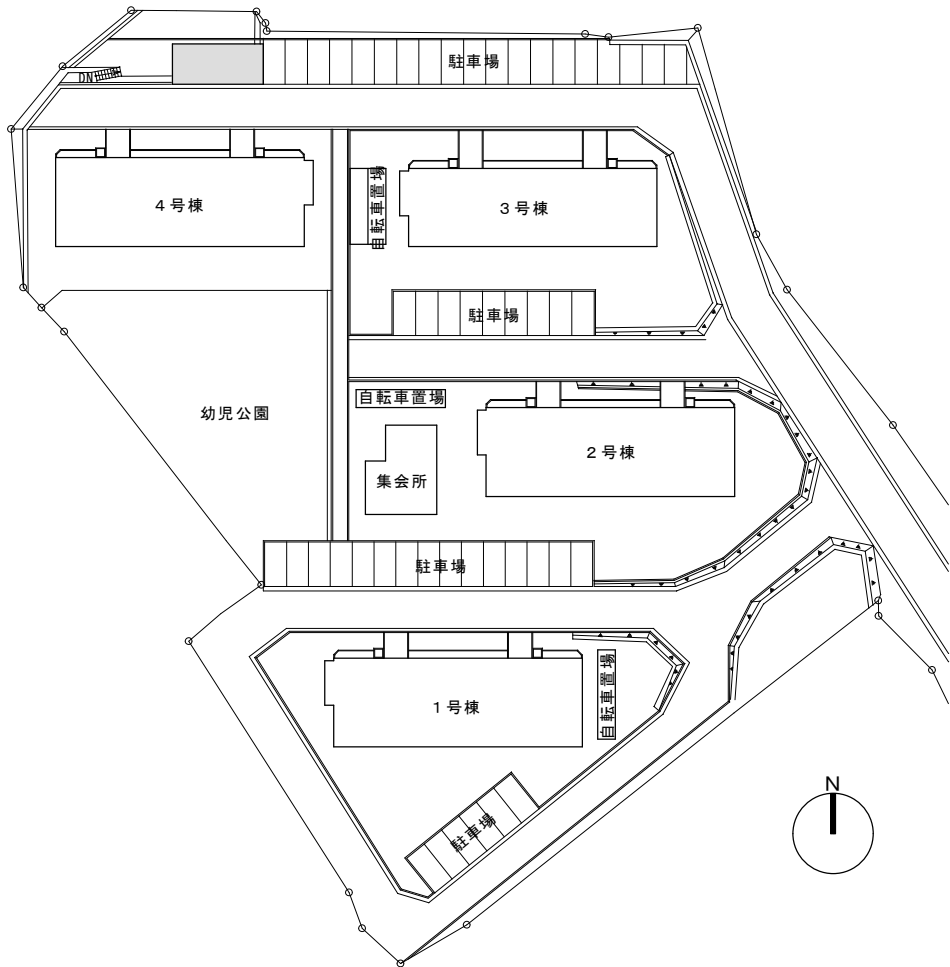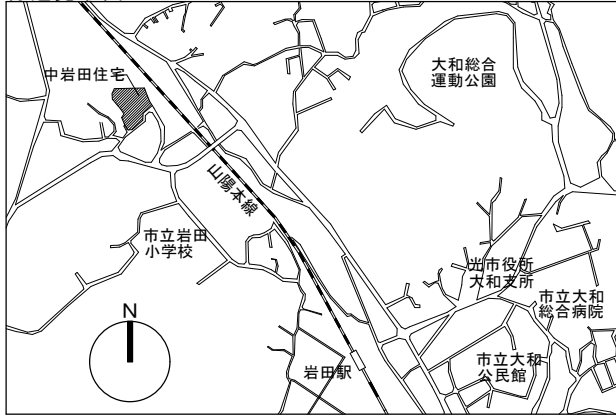


配置図 1:600

改修前

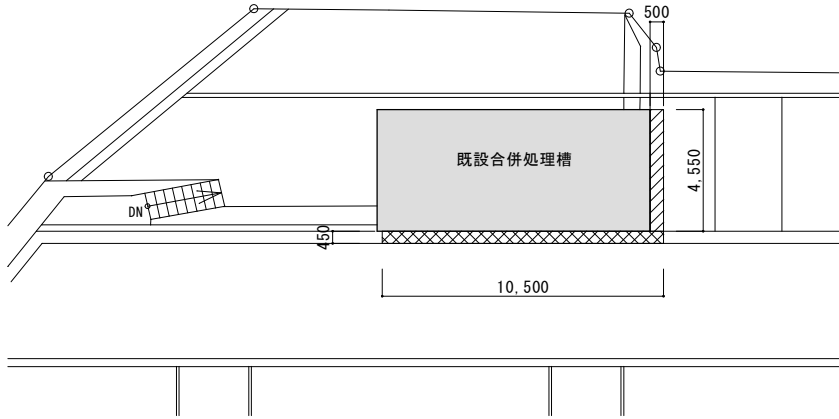

配置図 1:200



改修後

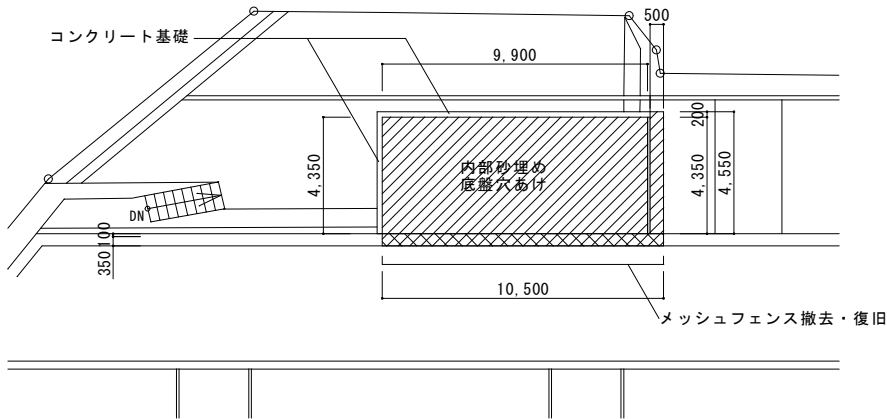


配置図 1:200

訂正	年月日	訂正事項	担当	承認
1	.			
2	.			
3	.			
4	.			
5	.			
6	.			
7	.			

工事名称 中岩田住宅下水道接続工事（浄化槽廃止工事）			設計番号 54-007
意	図名 配 置 図	縮尺 図 示	図面番号 A-02
	光 市 役 所		号 図 年 月 日 H26. 8
	1級建築士 登録 第131945号 田中 輝幸 印		

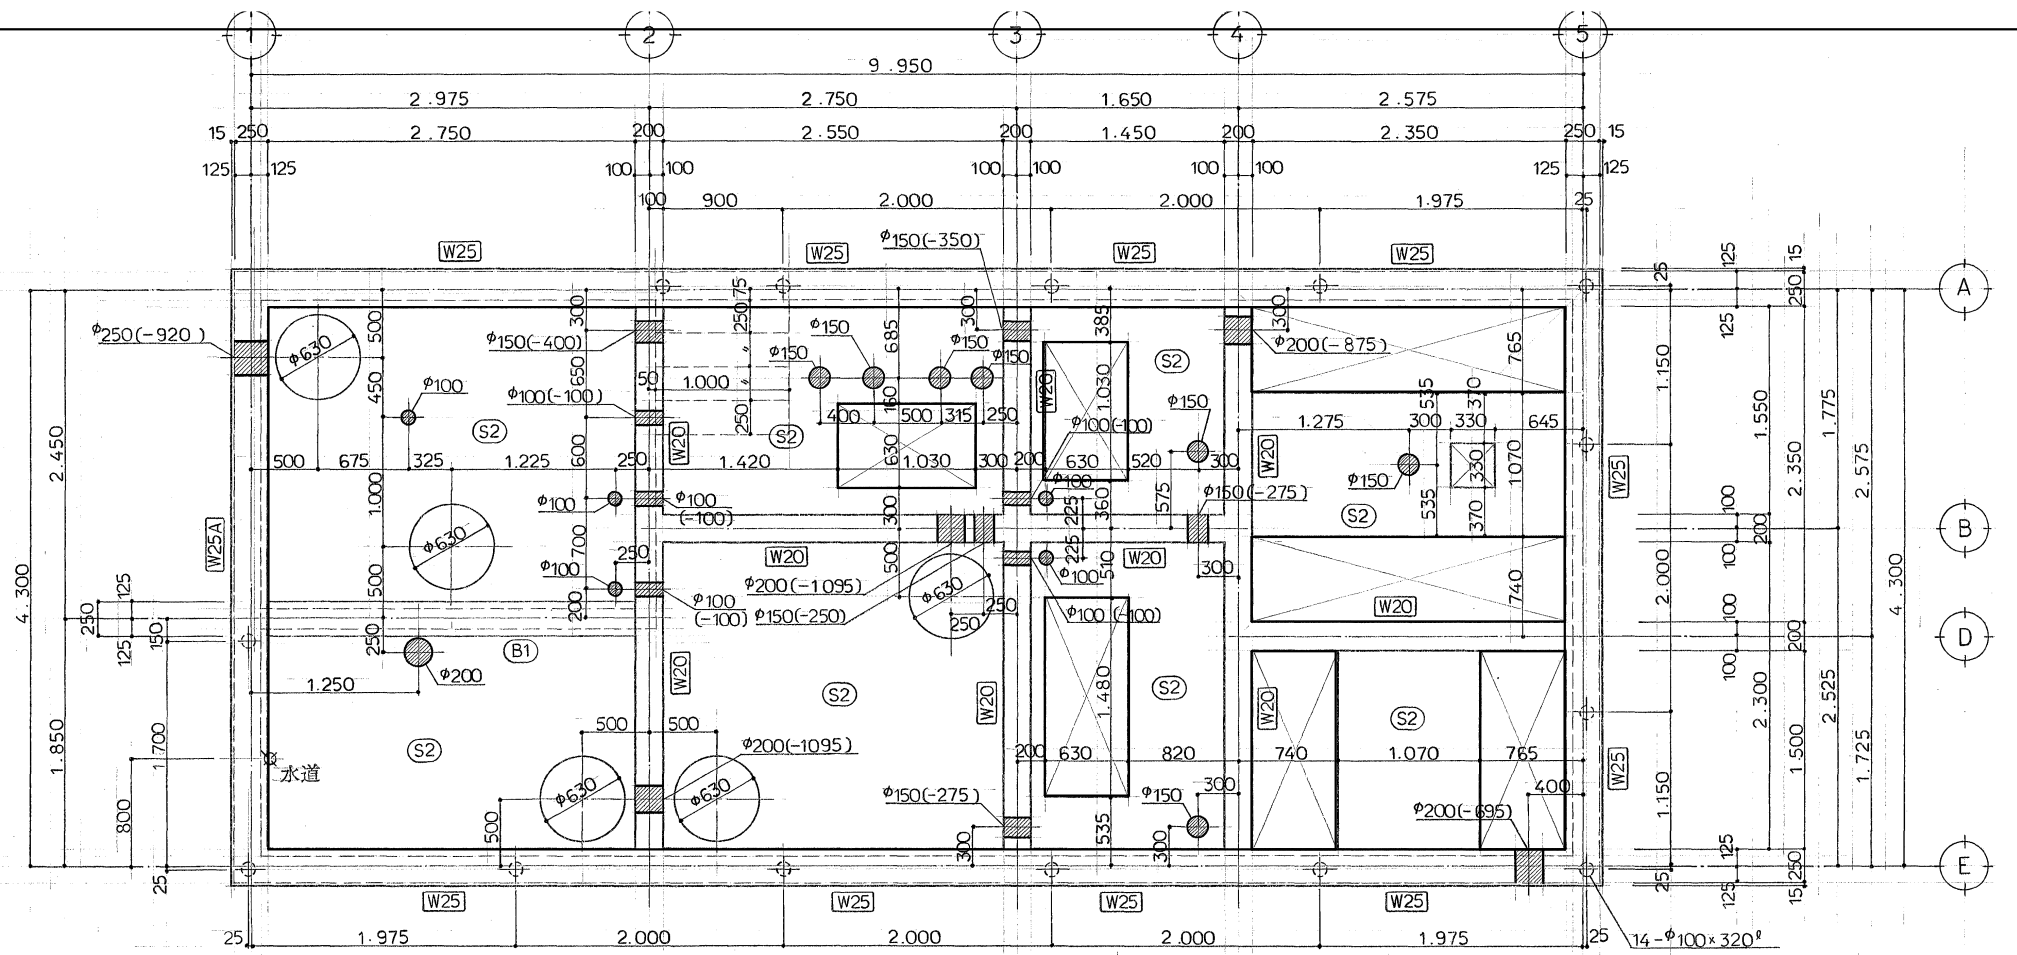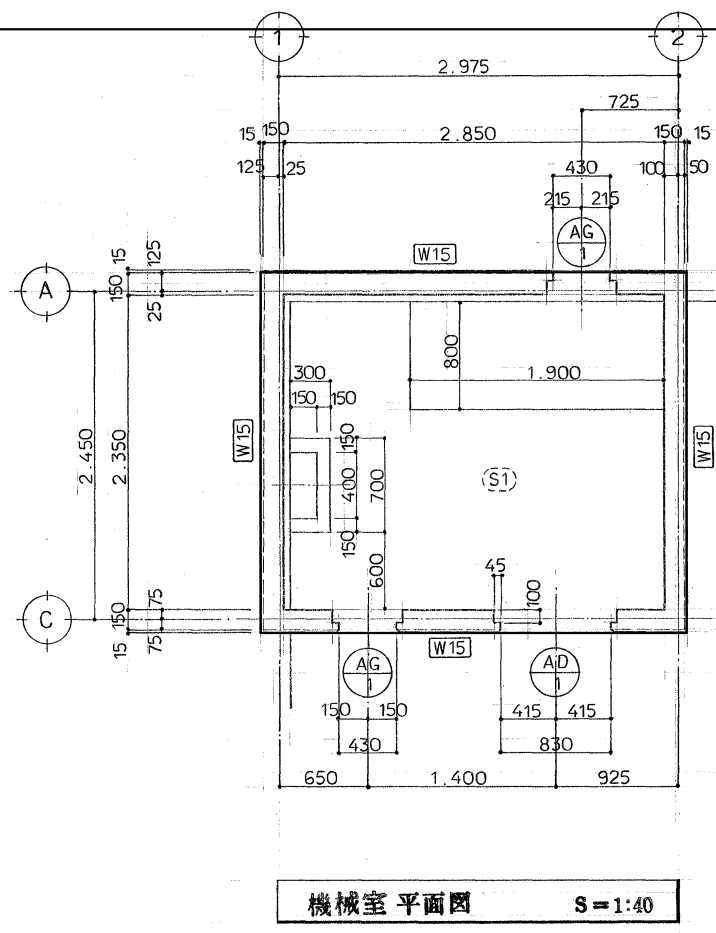


仕 上 表		
外部	機械室外壁	コンクリート打放、リシン吹付 化粧目地 20×15
	パラベット外壁	“ “ “
	パラベット内壁	コンクリート打放
	機械室屋根	防水モルタルφ25金コテ押エ
	処理槽スラブ	モルタルφ25金コテ押エ
内部	機械室 壁、天井	コンクリート打放、グラスウール貼り
		25t、32k ガラスクロス ビン押エ
	機械室 土間	モルタルφ25金コテ押エ
	機械室 腰巾木	H=100 モルタル金コテ押エ
	処理槽 壁、土間	防水モルタルφ25金コテ押エ

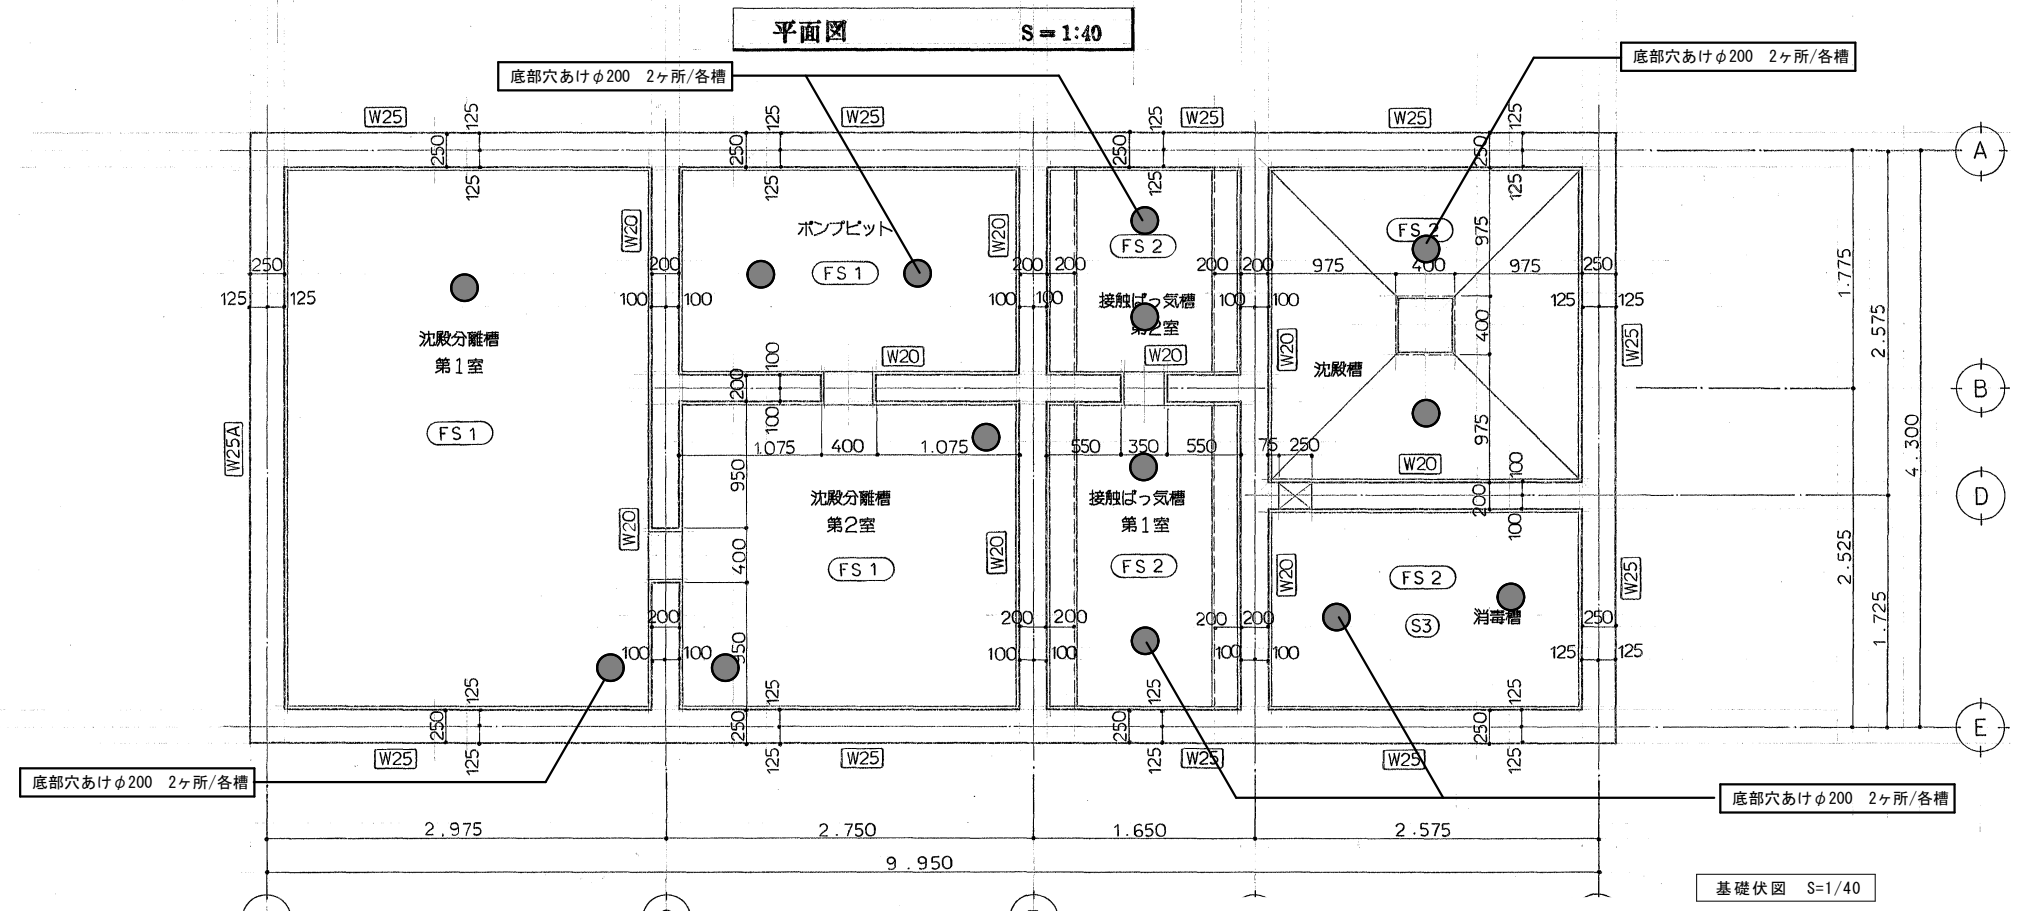


訂正	年月日	訂正事項	担当	承認
1				
2				
3				
4				
5				
6				
7				


工事名称		中岩田住宅下水道接続工事（浄化槽廃止工事）	設計番号	54-007
意	図名	ポンプ室・受水槽基礎詳細図	縮尺	1/40
	図面番号			A-03
光 市 役 所				号図
1級建築士 登録 第131945号		田中 輝幸 印	年 月 日	
			H26.8	

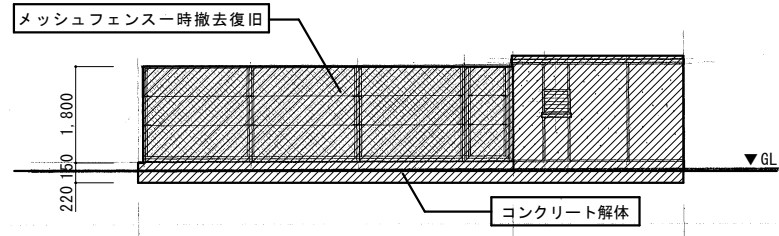


南 立面図 1/100

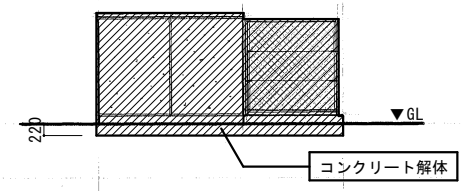


東 立面図 1/100

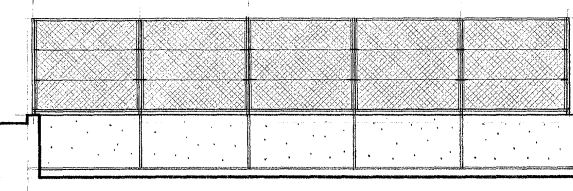


北 立面図 1/100

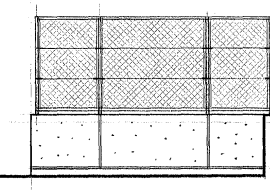


西 立面図 1/100

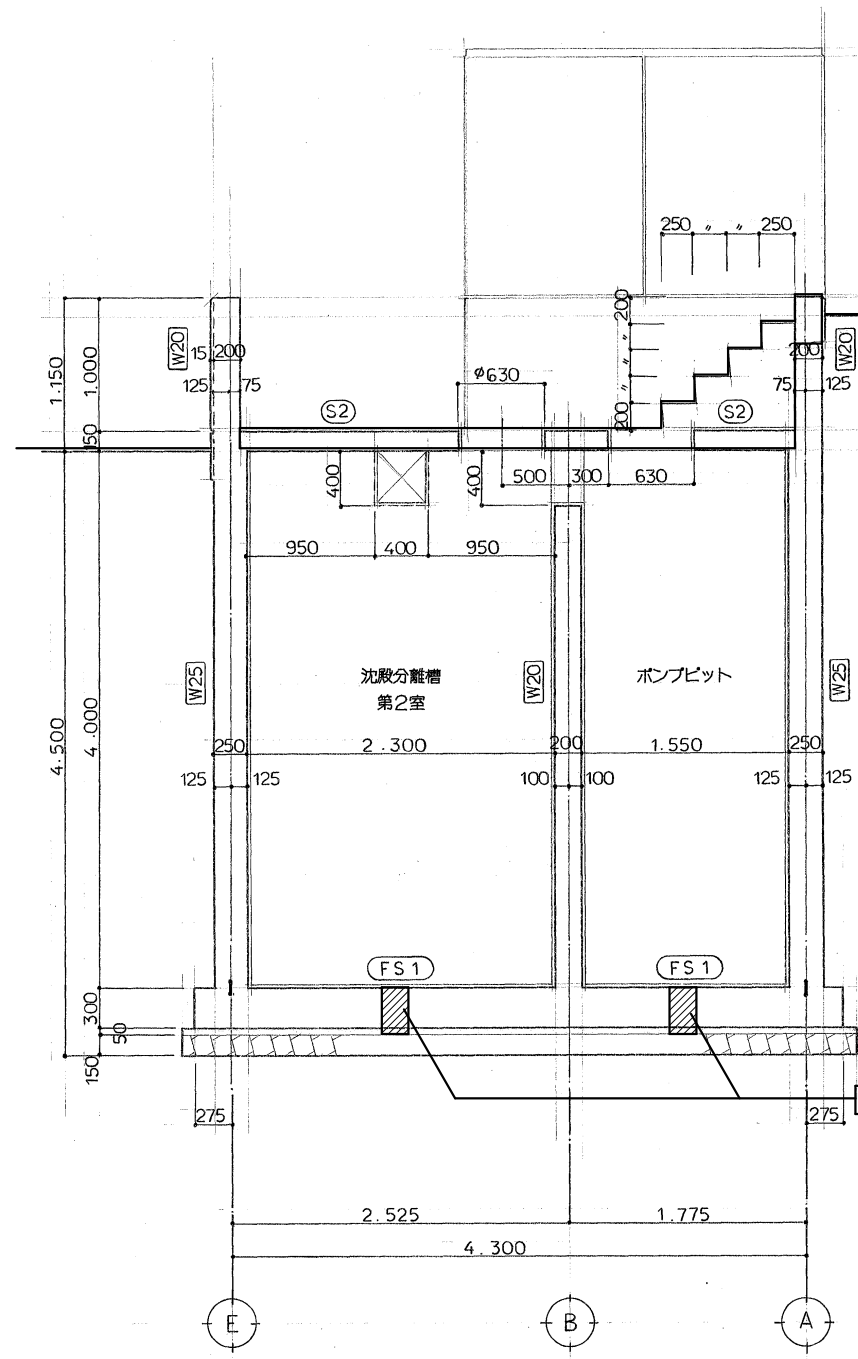

(2) 通り断面図 S=1:40

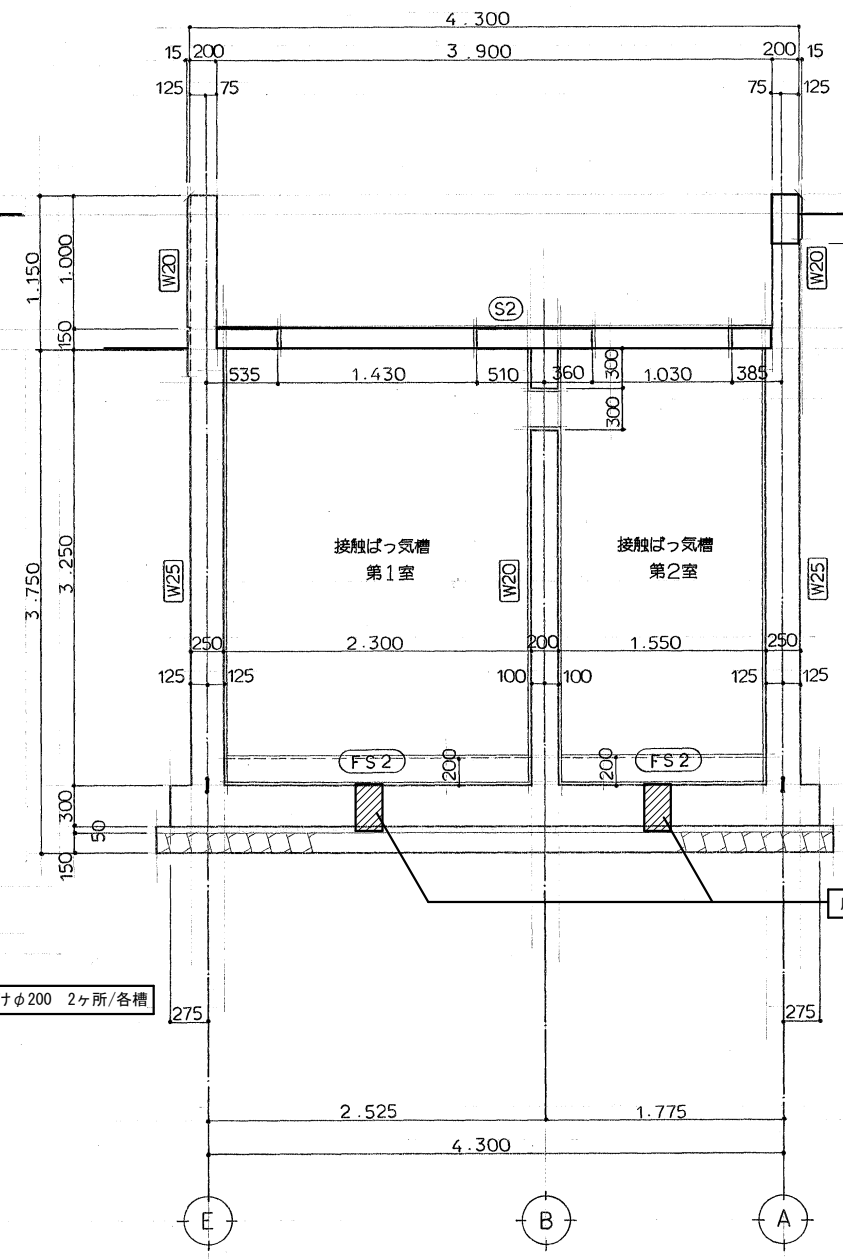


(3) 通り断面図 S=1:40

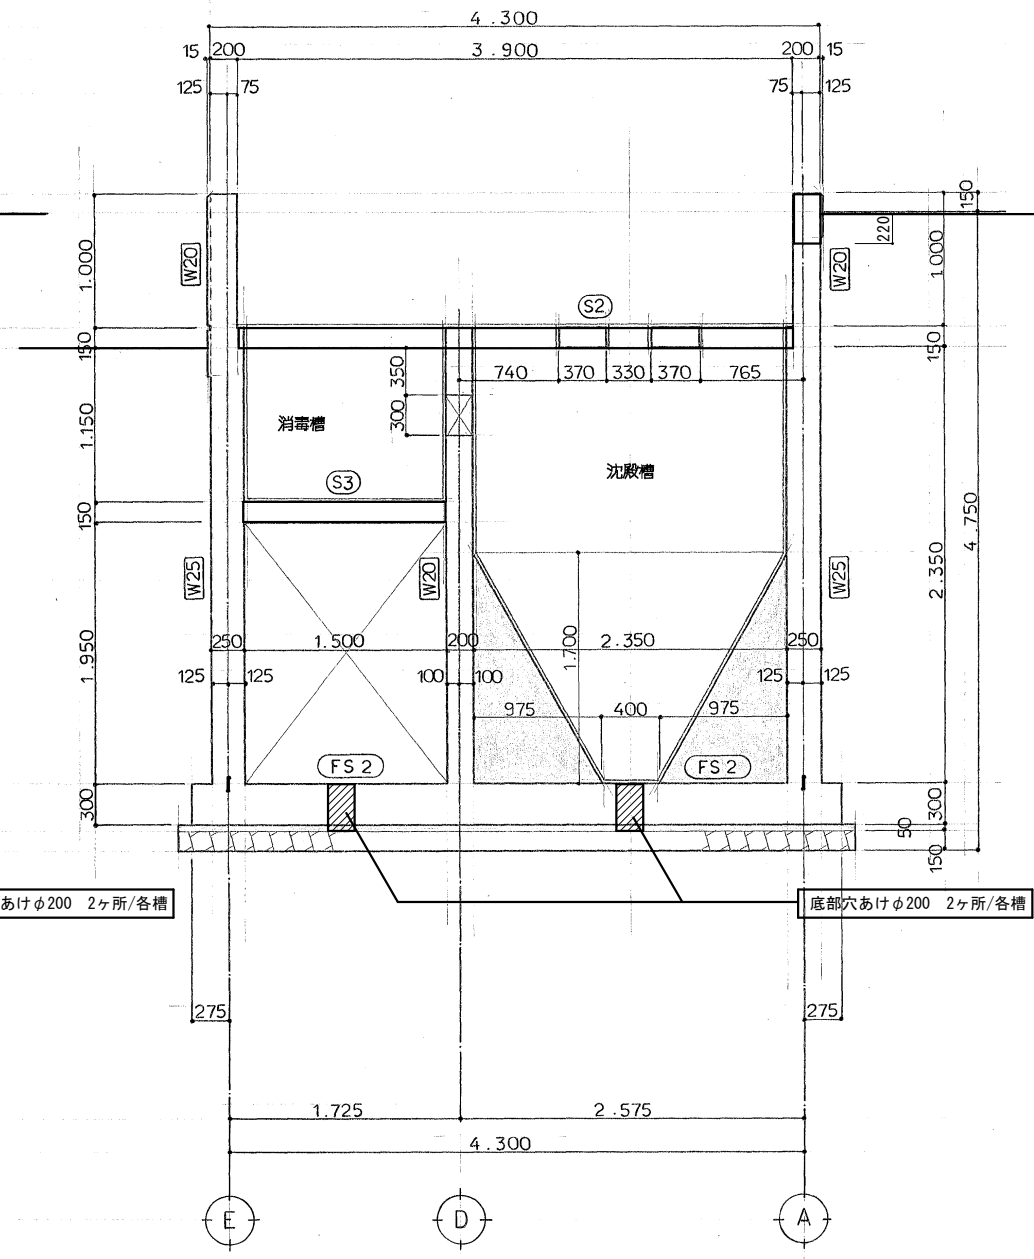

(4) 通り断面図 S=1:40

訂正	年月日	訂正事項	担当	承認	工事名称	設計番号
1					中岩田住宅下水道接続工事（浄化槽廃止工事）	54-007
2					意 図名 浄化槽立面図・断面図 縮尺 図示	図面番号
3					光 市 役 所	A-04
4					1級建築士 登録 第131945号	年月日
5					田中 輝幸 印	H26.8
6						
7						

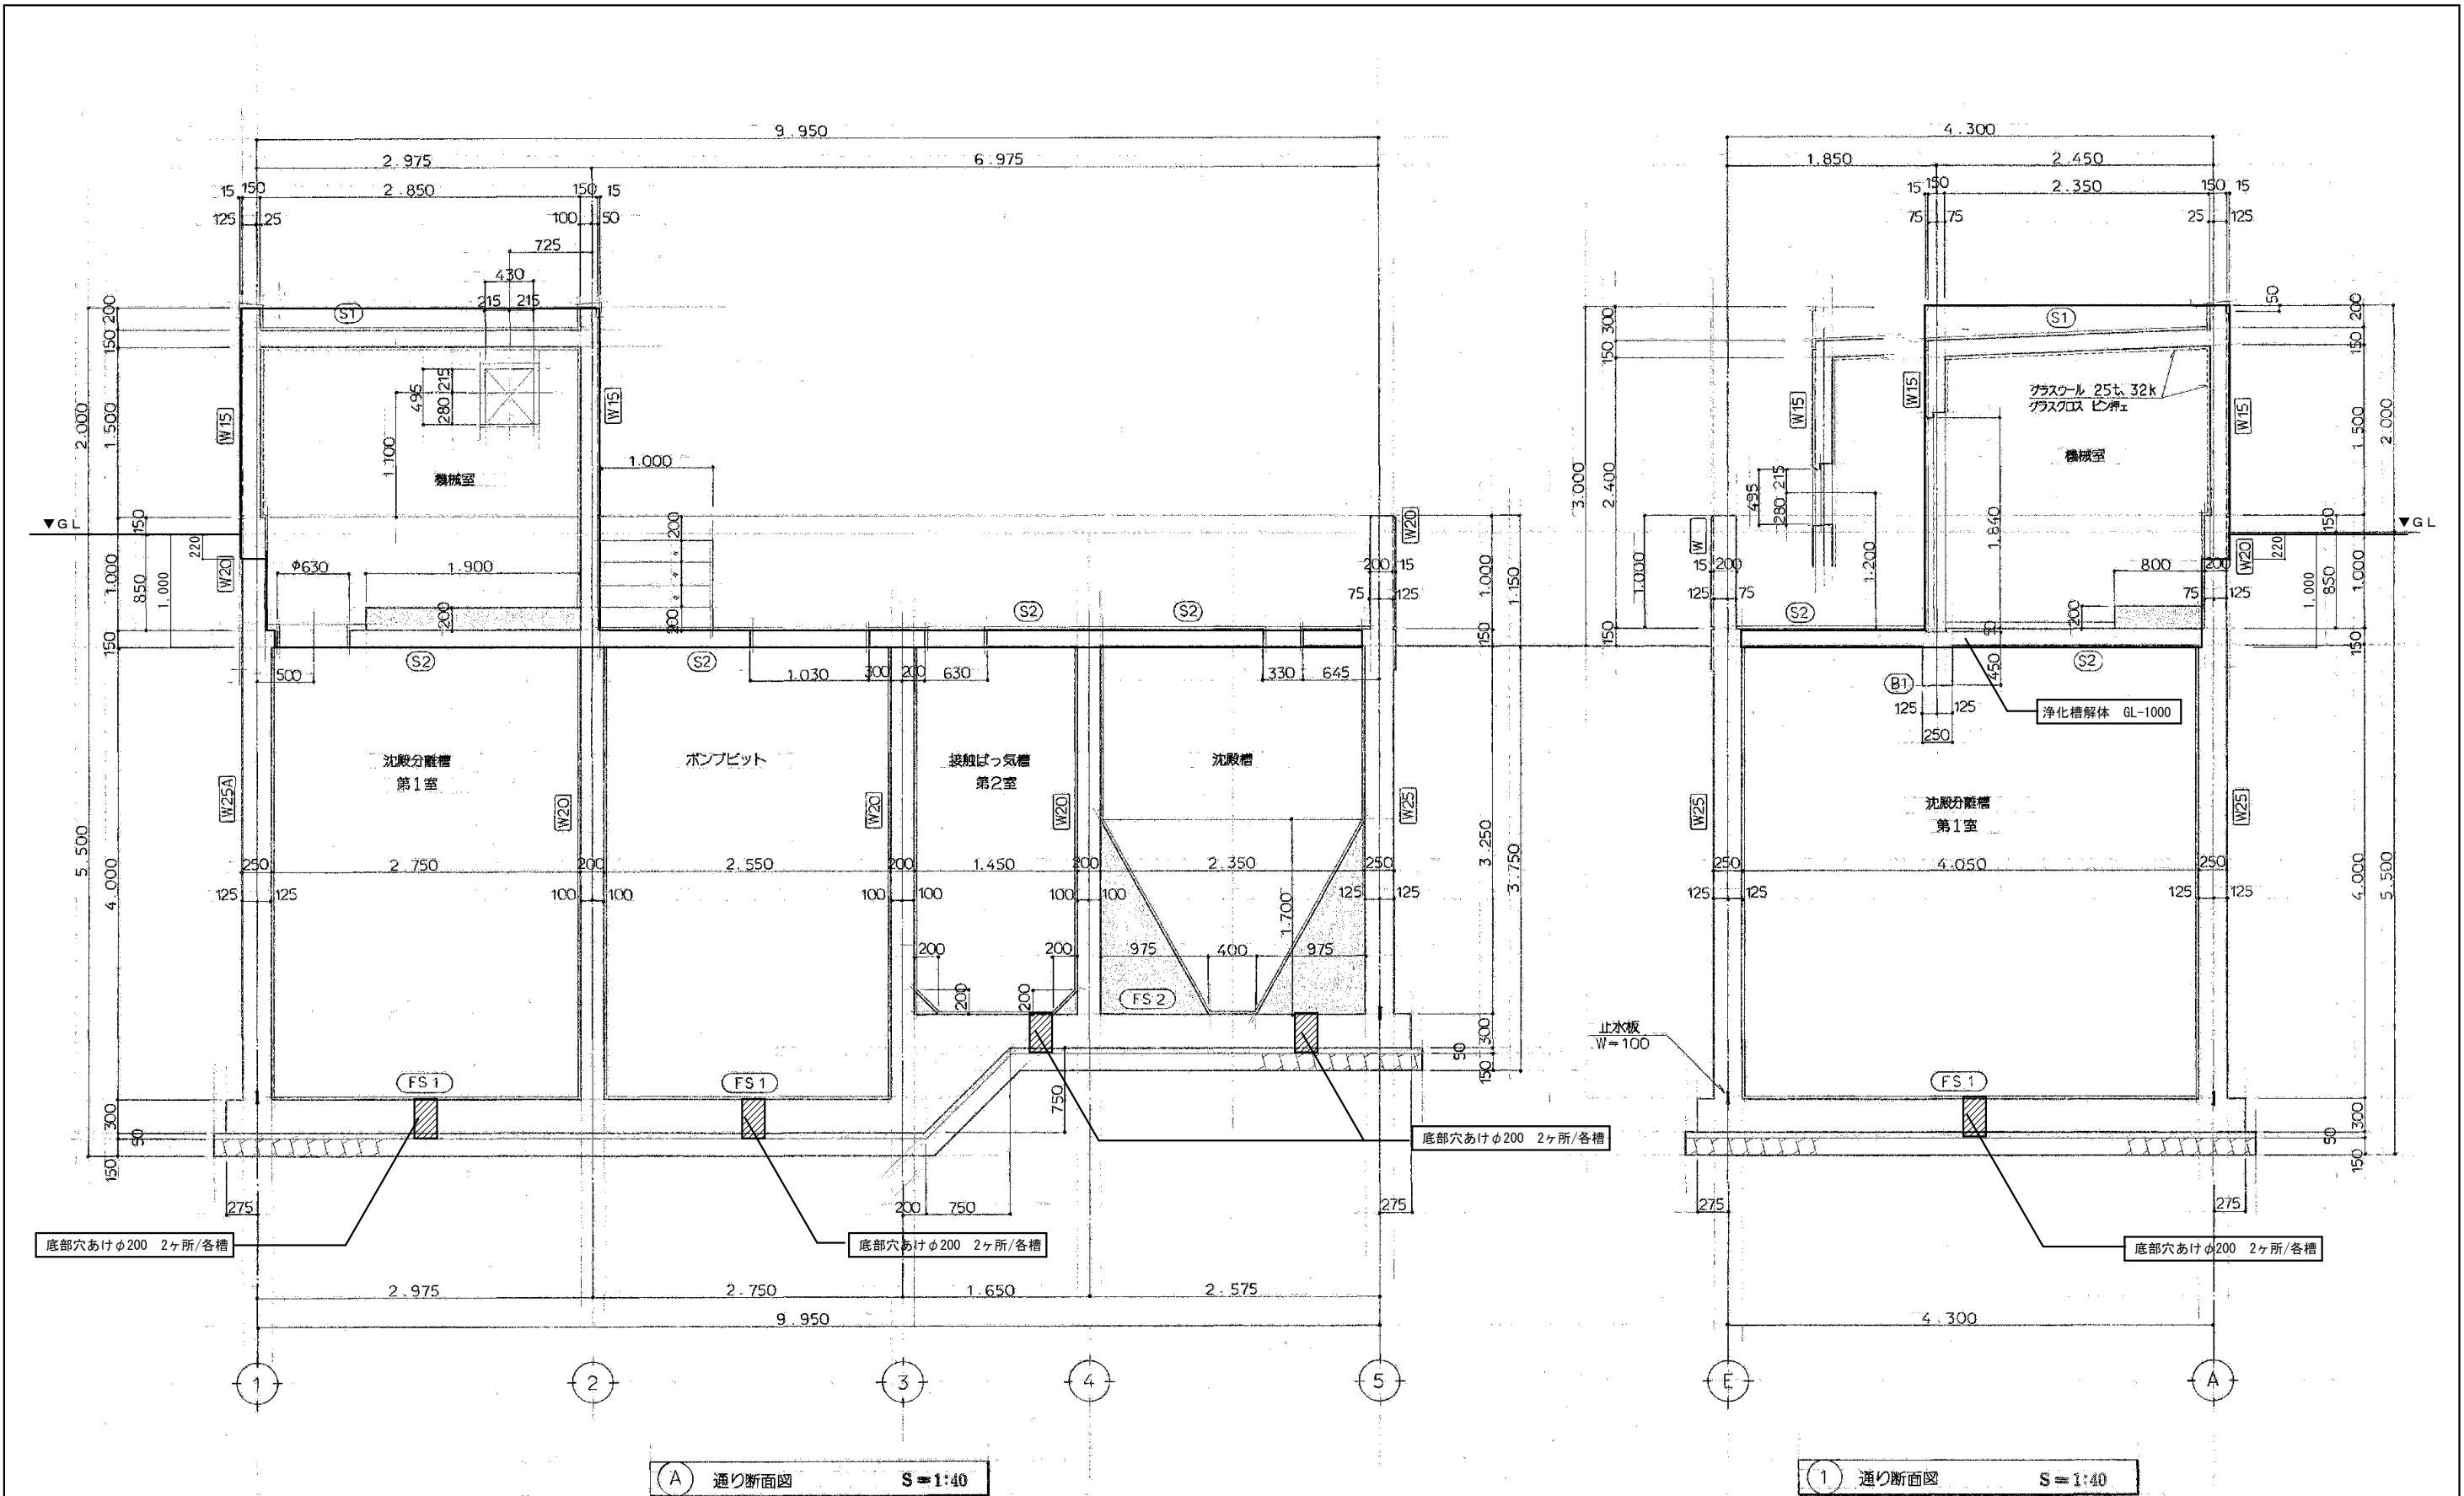

訂正	年月日	訂正事項	担当	承認
1				
2				
3				
4				
5				
6				
7				

工事名称		中岩田住宅下水道接続工事（浄化槽廃止工事）		設計番号	54-007
意	図名	浄化槽断面図 2		縮尺	1/40
	光市役所			図面番号	A-05
1級建築士 登録 第131945号		田中 輝幸 印		年月日	H26.8

※ コンクリート 設計基準強度 $F_c(28) = 210\text{Kg/cm}^2$
※ 鉄筋 異形棒鋼 SD30A

配筋リスト S=1:10

符 号	W25A	W25	W20	W15		コーナー鉄筋	コーナー鉄筋	コーナー鉄筋	コーナー鉄筋
断 面									
タテ筋	外	D16-@200	D13-@200	D13-@200	D13-@200				
	内	D13-@200	D13-@200	D13-@200					
ヨコ筋	外	D16-@200	D13-@200	D13-@200	D13-@200				
	内	D13-@200	D13-@200	D13-@200					
符 号	FS 1	FS 2	S 1,2,3		B1			開口部補強筋	開口部補強筋
断 面									
短 辺	上	D13-@200	D13-@200	D10-@200	上 2-D16				
	下	D16-@200	D13-@200	D10-@200	下 2-D16				
長 辺	上	D13-@200	D13-@200	D10-@200	ST D10-@200				
	下	D16-@200	D13-@200	D10-@200	総筋 2-D10				


建具リスト S=1:40

符号	型式	数量	AD 1	片開アルミフラッシュ防音扉	1	AG 1	アルミ固定ガラリ	2									
立面図																	
材料 仕上	見込	アルミアルマイト加工	70	アルミアルマイト加工	70												
金 物		グレモンハンドル シリンダー錠 丁番 (ステンレス) ドアチェック (ストップ付)															
硝子	備考			内部ガラスウール充填			アルミ水切										

(参考図)

訂 正	年 月 日	訂 正 事 項	担 当	承 認
1
2
3
4
5
6
7


工事名称			中岩田住宅下水道接続工事（浄化槽廃止工事）		設計番号	54-007
意	図名	浄化槽配筋・建具リスト		縮尺	1/40	図面番号
	光市役所					
1級建築士 登録 第131945号		田中 輝幸 印		年 月 日		
				H26. 8		

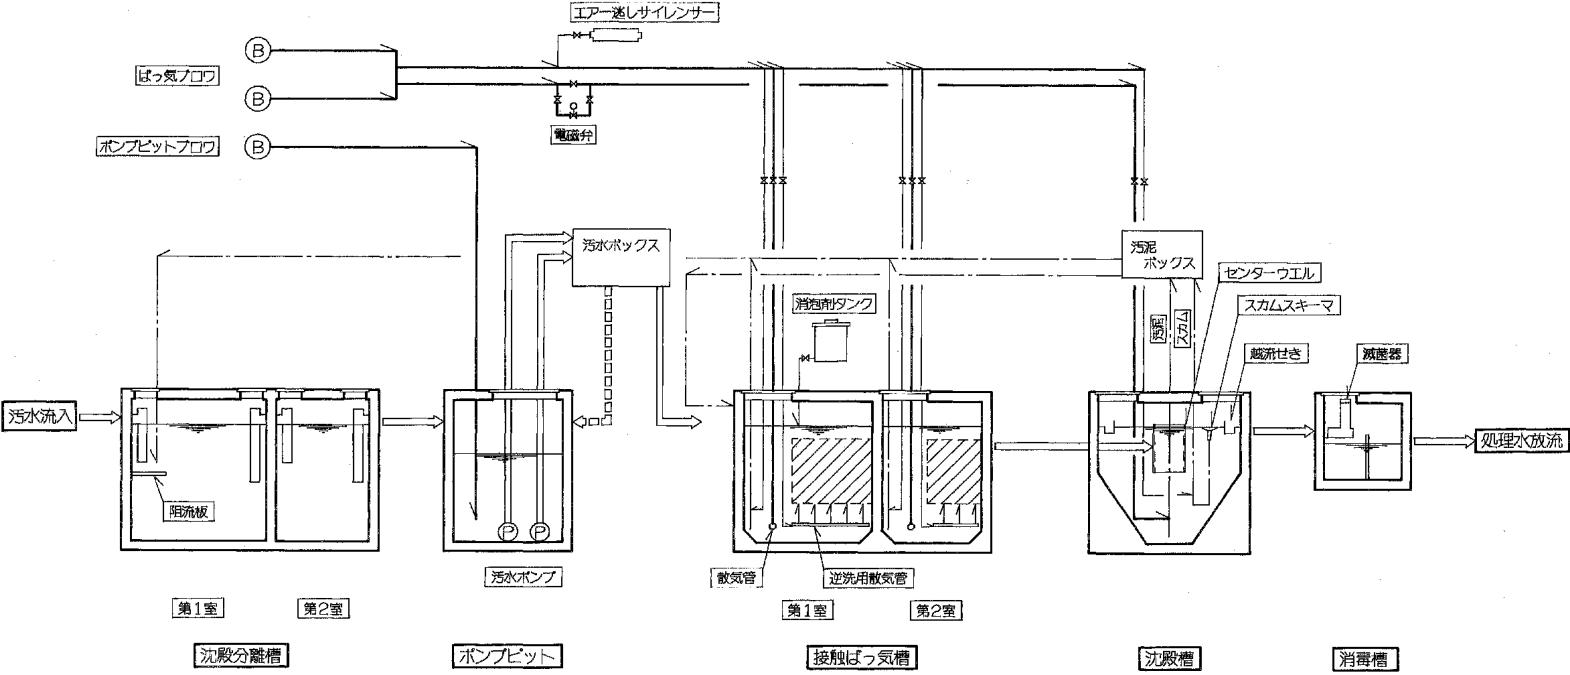


(参考図)

訂正	年月日	訂正事項	担当	承認
1	.			
2	.			
3	.			
4	.			
5	.			
6	.			
7	.			

工事名称			中岩田住宅下水道接続工事（浄化槽廃止工事）		設計番号	54-007
意	図名	浄化槽フローシート		縮尺	—	
	光市役所				図面番号	A-07
1級建築士 登録 第131945号				号図		
田中 輝幸 印				年 月 日 H26. 8		

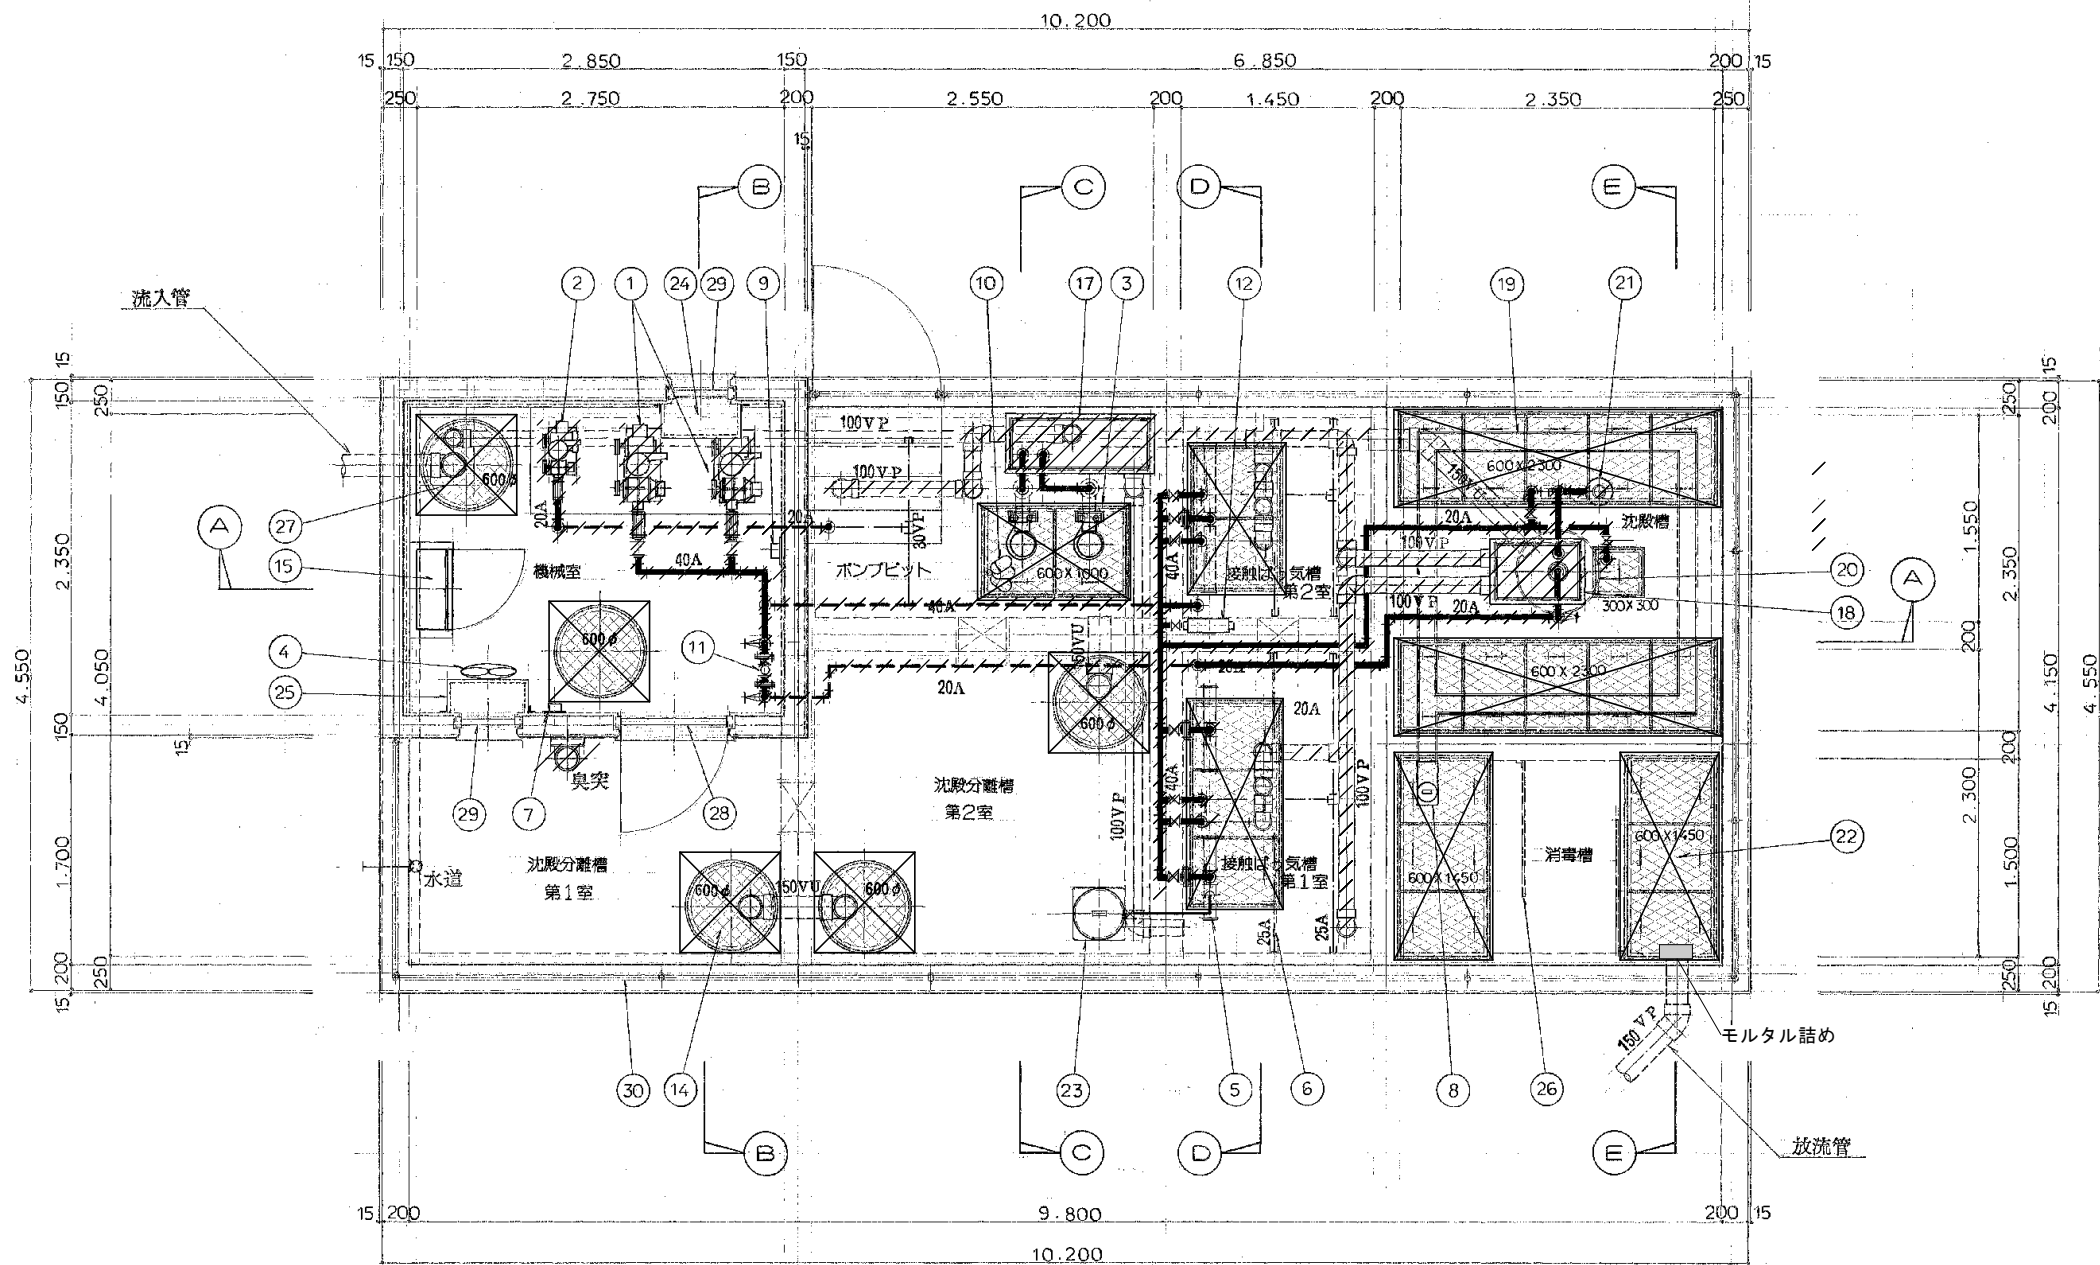

平面図 S = 1:40

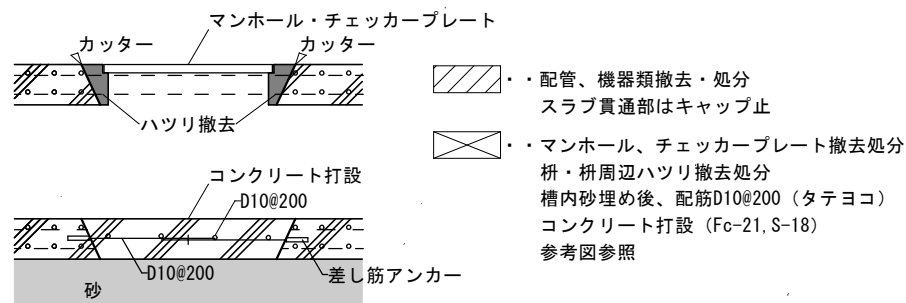

参考図

設計仕様	
構造基準	昭和55年建設省告示 第1292号 第2第2号
処理方式	接触ばっ気方式 (沈殿分離)
処理対象人員	168 人
計画汚水量	34.0 m ³ /日
流入水質	BOD 200 mg/l SS 250 mg/l
放流水質	BOD 60 mg/l以下 SS 90 mg/l以下


各槽容量			
符号	槽名称	設計容量	実容量
a	沈殿分離槽 第1室	29.503	30.240
b	沈殿分離槽 第2室	14.751	15.750
c	ポンプビット	8.508	8.625
d	接触ばっ気槽 第1室	8.500	8.572
e	接触ばっ気槽 第2室	5.100	5.715
f	沈殿槽	5.667	8.448
g	消毒槽	0.720	1.000

機器リスト			
番号	名称	数量	備考
1	ばっ気ブロフ	2	40 ^φ ×0.72 ^φ in×1.5 ^{kw}
2	ポンプビットブロフ	1	20 ^φ ×0.12 ^φ in×0.4 ^{kw}
3	汚水ポンプ	2	50 ^φ ×0.05 ^φ in×0.75 ^{kw}
4	換気ファン	1	300 ^φ ×50w
5	散気管	3	32A 両ばっ気型
6	逆流用散気管	4	25A
7	温度サーモ	1	5~40° C
8	減圧器	1	7kg入り
9	圧カススイッチ	1	0.1~1.1kg/cm ²
10	レベルスイッチ	3	フロート式
11	電磁弁	1	20A 通電開
12	エアークレシセンサー	1	25A
13	接触材	7.875	
14	マンホール	5	600 ^φ 防臭型
15	操作盤	1	自立型
16	回転灯	1	黄色 100V
17	汚水ボックス	1	60° 三角せき
18	汚泥ボックス	1	60° 三角せき
19	越流せき	1	
20	センターウェル	1	
21	スラムスキーマ	1	
22	チェッカープレート	24	
23	消毒剤タンク	1	
24	吸気消音ボックス	1	内面グラスウール
25	換気消音ボックス	1	内面グラスウール
26	消毒槽仕切板	2	
27	阻流板	1	
28	防音ドア	1	800W×1800H
29	固定ガラリ	2	400W×400H
30	フェンス (鋼筋コンクリート製)	21.2	H=1800

※図中寸法は、コンクリート寸法を示す。
※各槽内部は、防水モルタル金コテ工とする。


訂正	年月日	訂正事項	担当	承認
1				
2				
3				
4				
5				
6				
7				

工事名称		中岩田住宅下水道接続工事 (浄化槽廃止工事)	設計番号	54-007
意	図名	浄化槽 設備平面図	縮尺	1/40
	図面番号			A-08
光 市 役 所				号図
1級建築士 登録 第131945号		田中 輝幸 印	年月日	H26.8

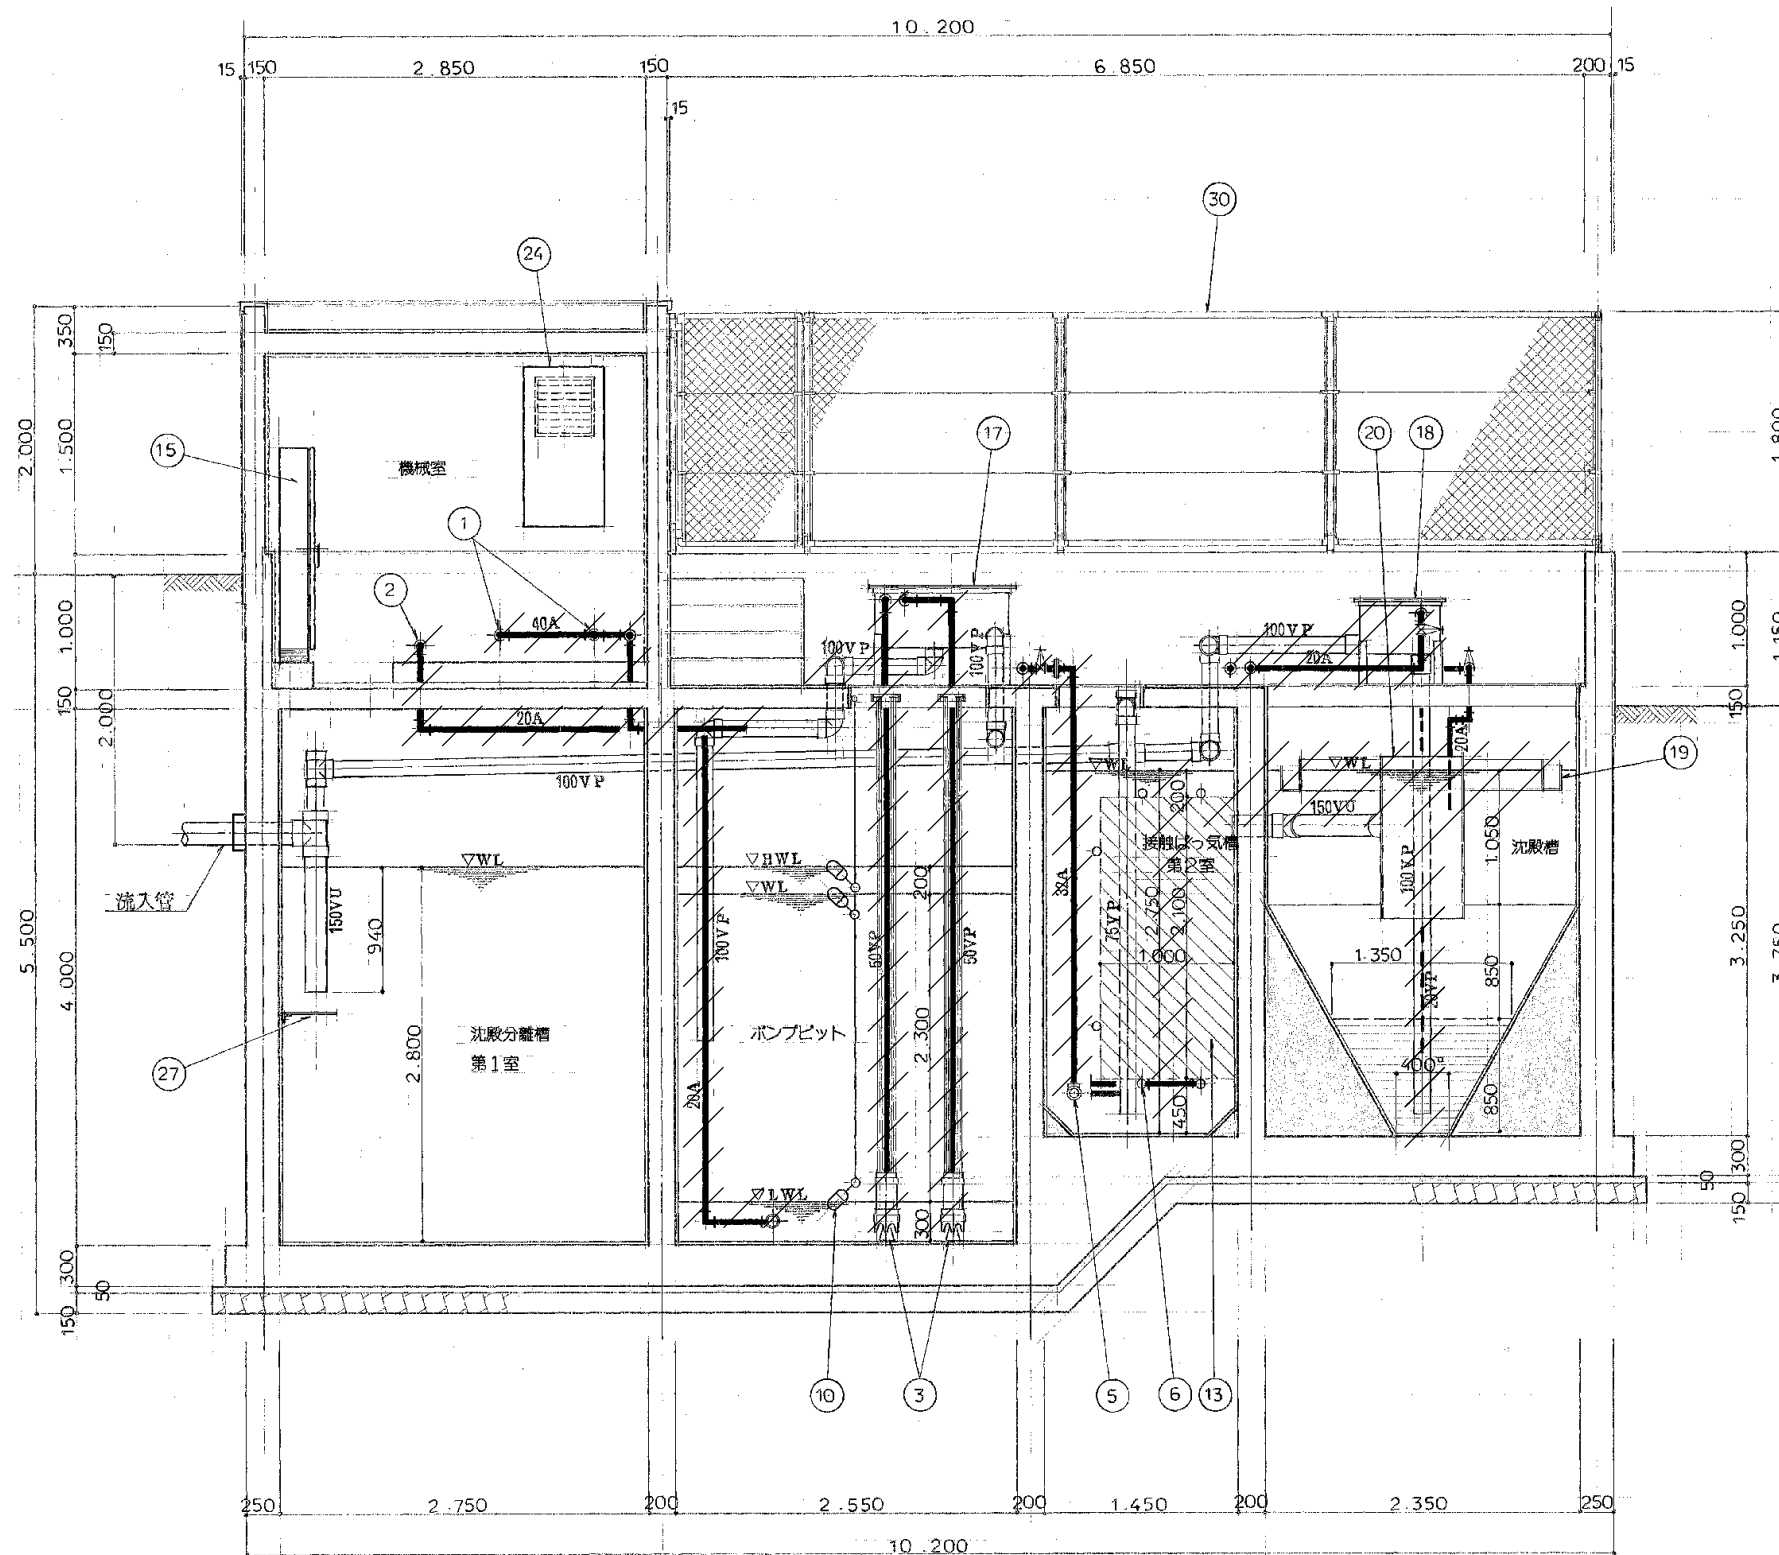

〔A〕—〔A〕断面図 S=1:40


〰 配管、機器類撤去・処分
スラブ貫通部はキャップ止

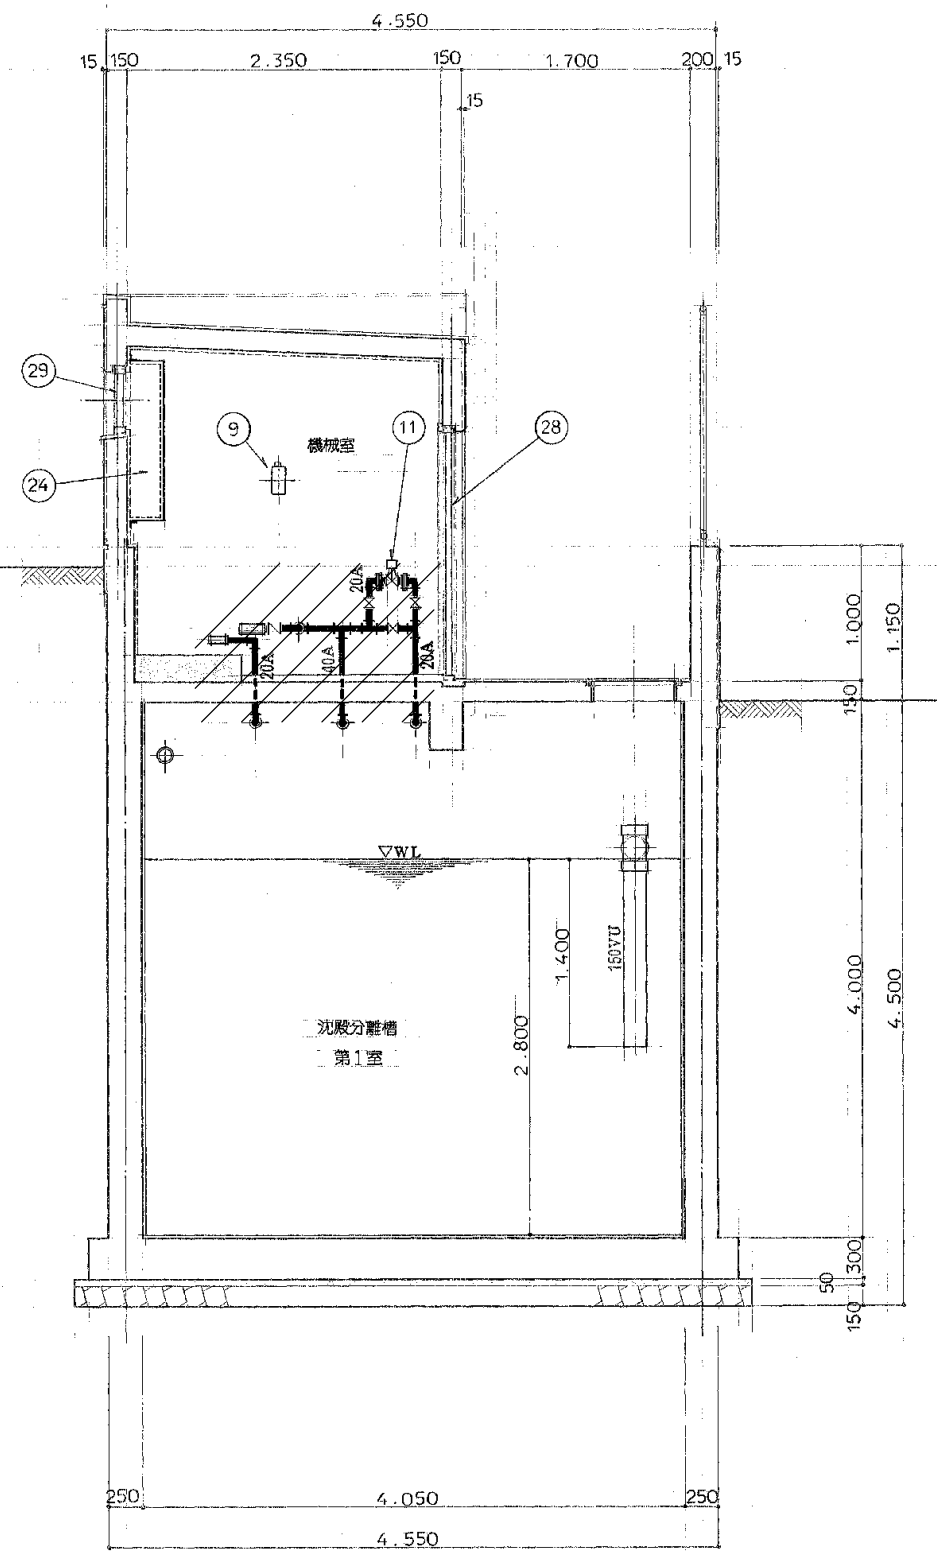


〔B〕—〔B〕断面図 S=1:40

訂正	年月日	訂正事項	担当	承認
1				
2				
3				
4				
5				
6				
7				


工事名称 中岩田住宅下水道接続工事（浄化槽廃止工事）		設計番号 54-007
意	図名 浄化槽 設備断面図 1	縮尺 1/40
光 市 役 所		図面番号 A-09
1級建築士 登録 第131945号 田中 輝幸 印		年月日 H26.8

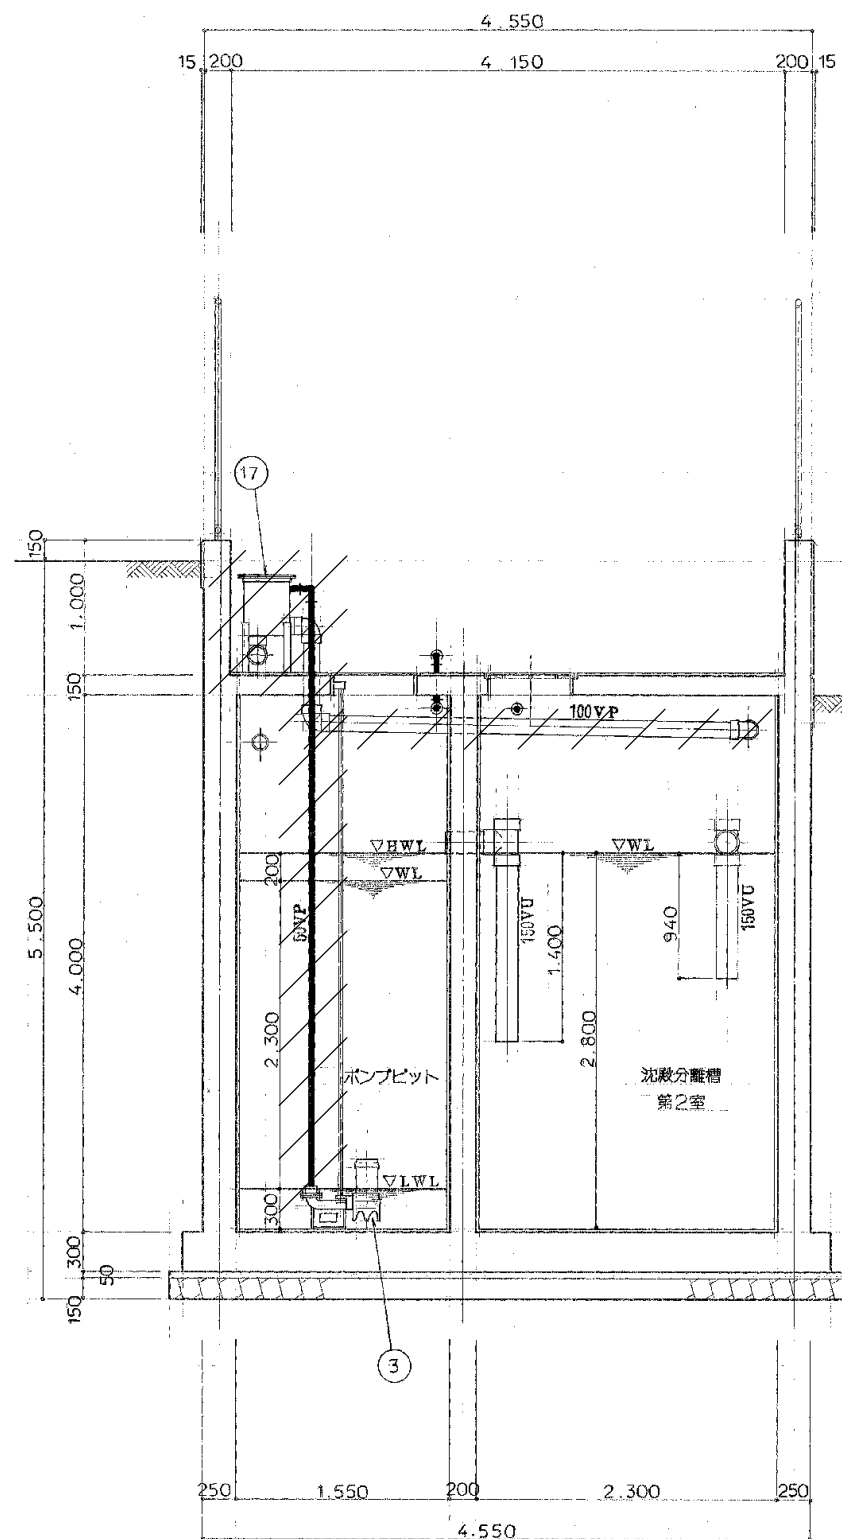

○—○ 断面図 S=1:40

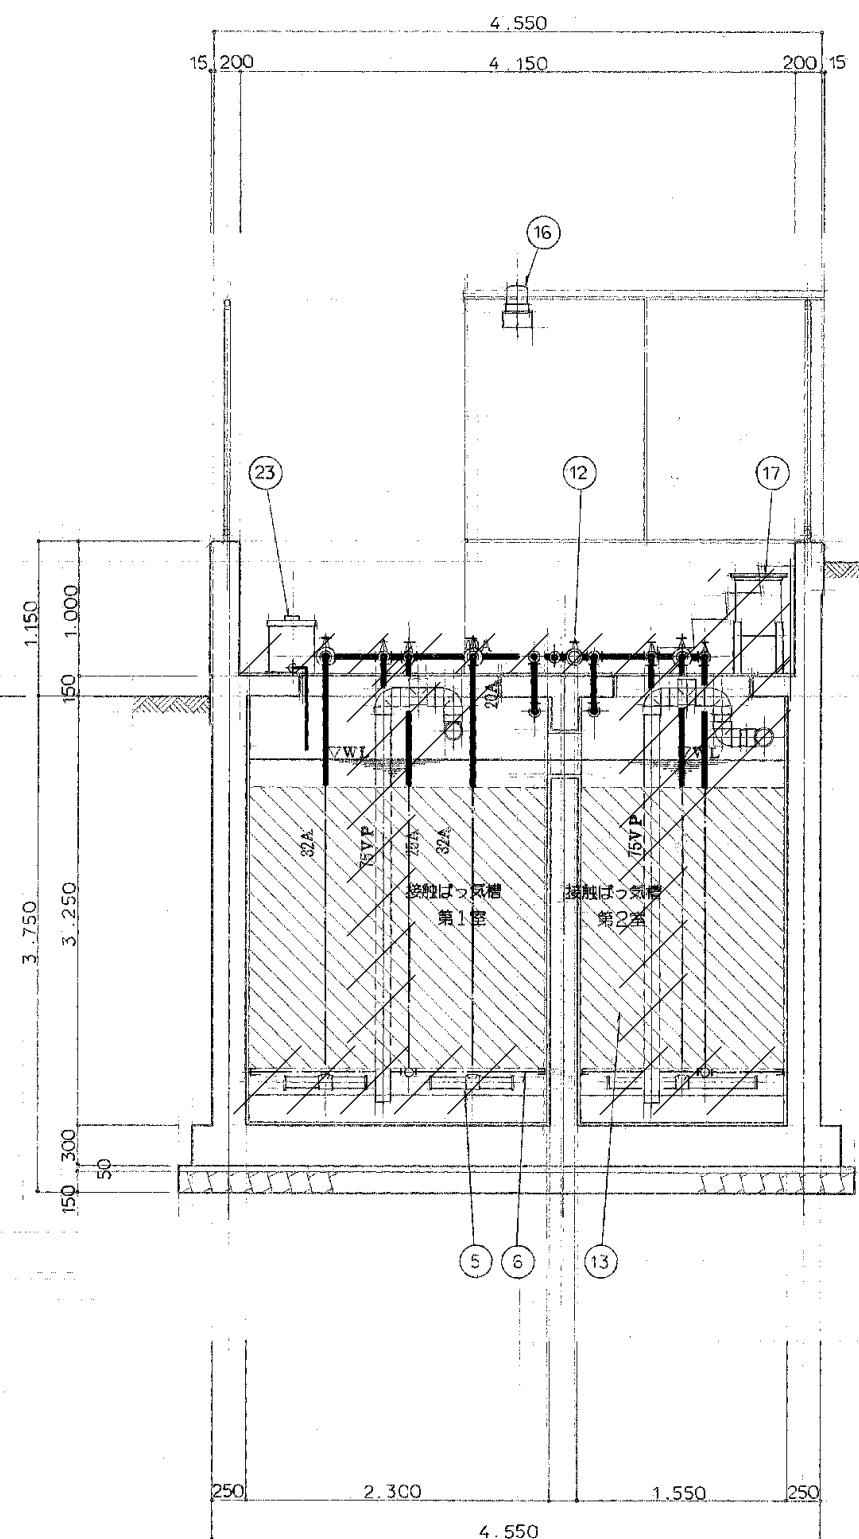

○—○ 断面図 S=1:40

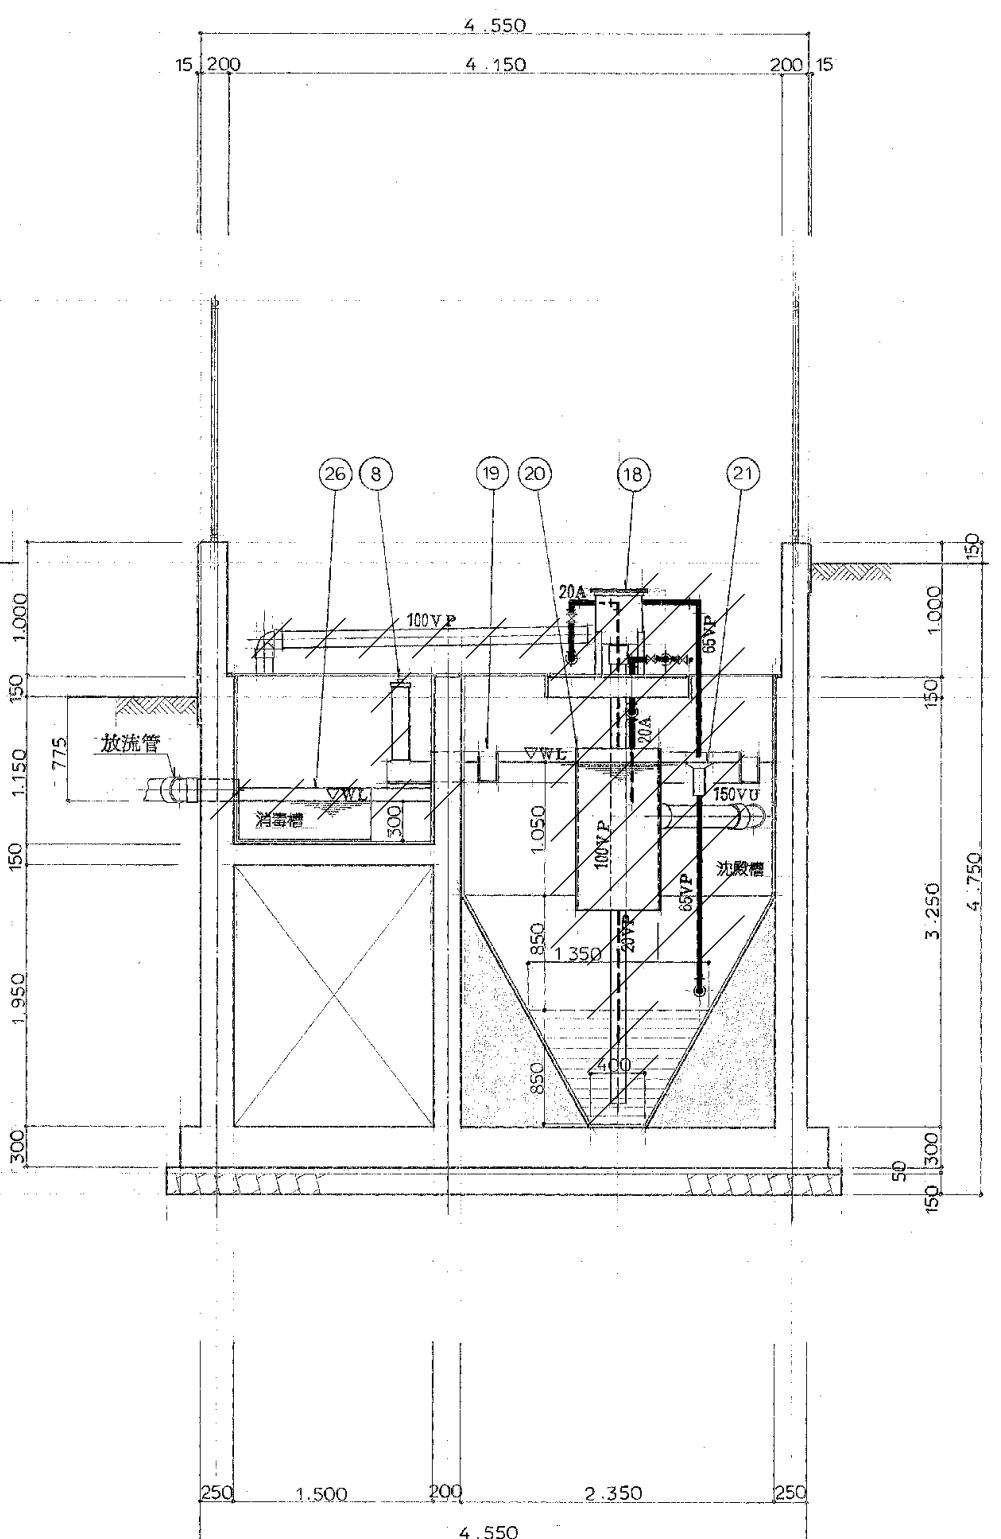


○—○ 断面図 S=1:40

・配管、機器類撤去・処分
スラブ貫通部はキャップ止

訂正					訂正事項			担当	承認
1	年	月	日						
2									
3									
4									
5									
6									
7									

工事名称		中岩田住宅下水道接続工事（浄化槽廃止工事）		設計番号	54-007
意	図名	浄化槽 設備断面図 2	縮尺	1/40	図面番号
	光 市 役 所				A-10
1級建築士 登録 第131945号		田中 輝幸 印		年月日	H26.8

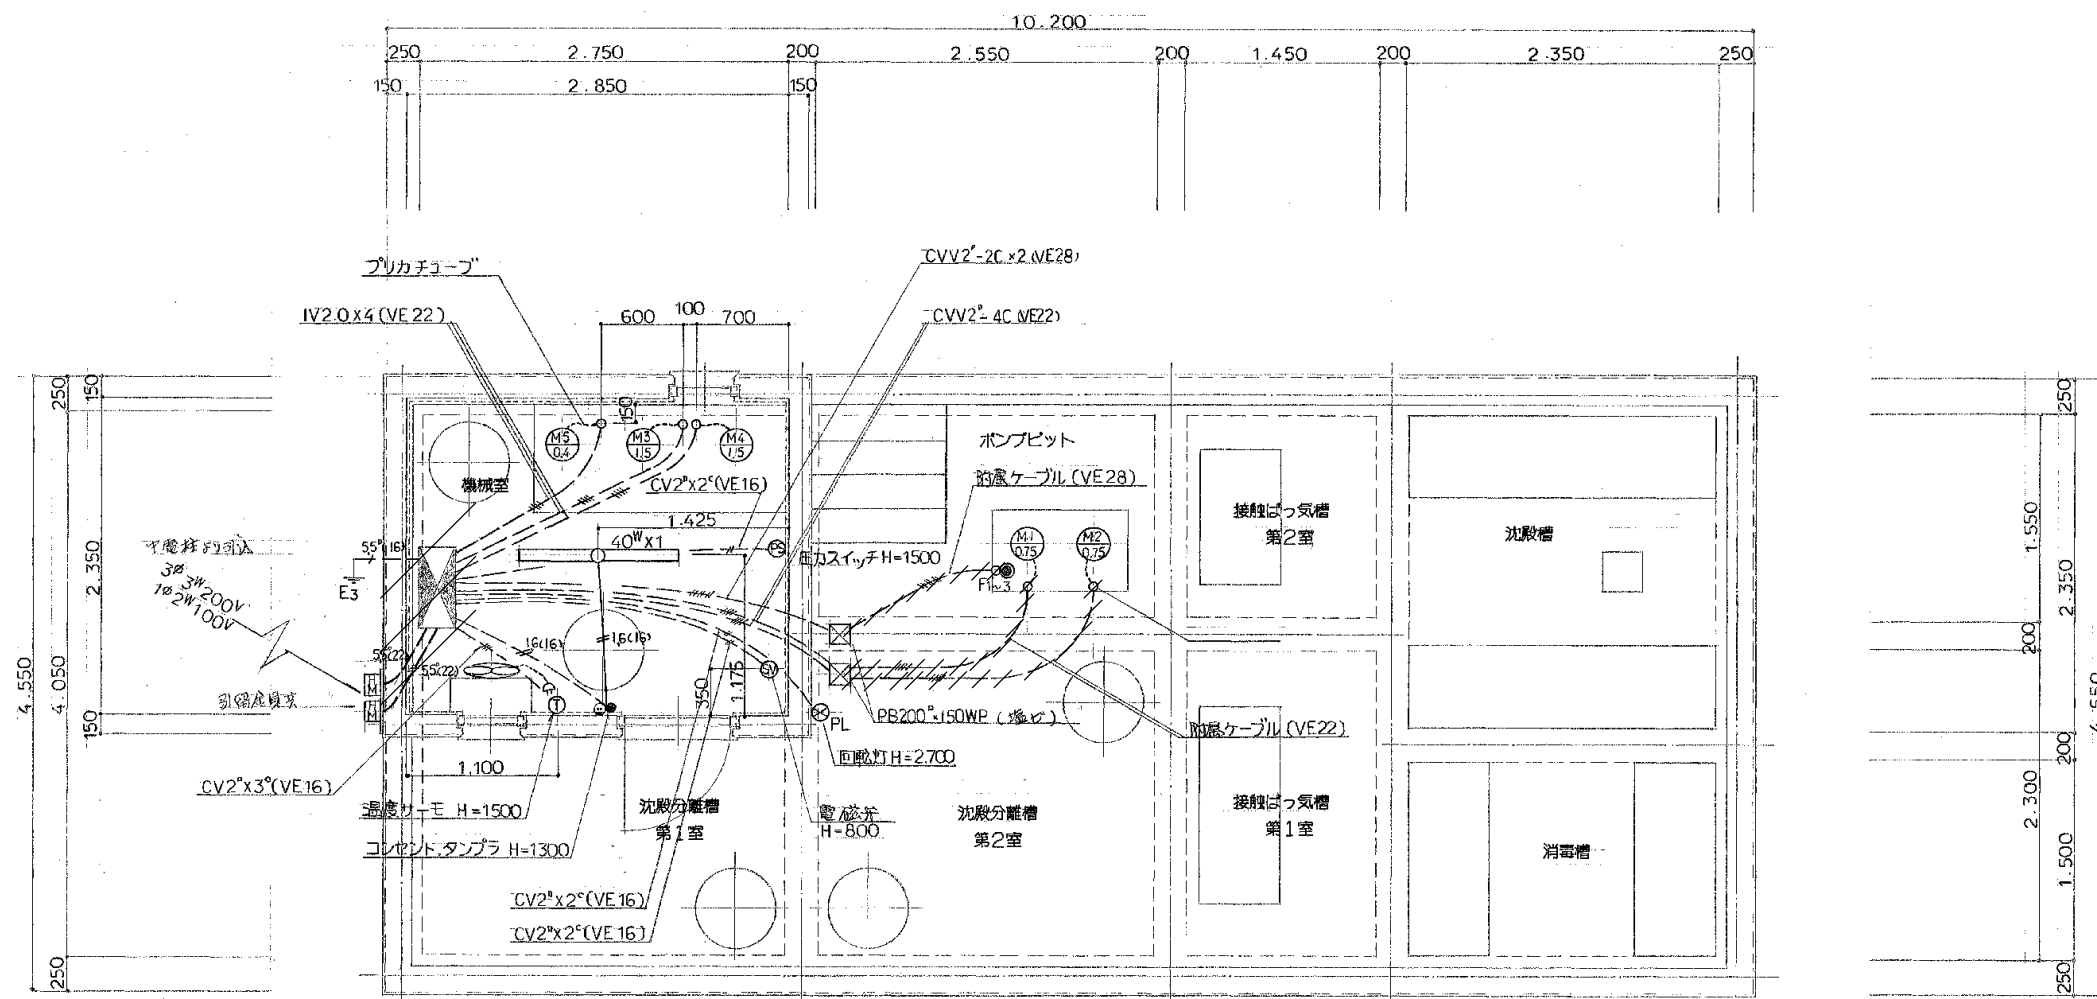

不要配線機器撤去

動力配線図 S=1:40

訂正	年月日	訂正事項	担当	承認
1				
2				
3				
4				
5				
6				
7				

工事名称			中岩田住宅下水道接続工事（浄化槽廃止工事）		設計番号
					54-007
意	図名	浄化槽 動力配置図		縮尺	1/40
					図面番号
	光 市 役 所				A-12
					号図
1級建築士 登録 第131945号 田中 輝幸 印				年 月 日 H26.8	